令和2年度

教 教 第 10 号

津沢小学校会議室エアコン新設工事

工事実施設計書

小矢部市

令和2年度

小矢部市役所

設 計 書

小矢部市 新西 地内

津沢小学校会議室エアコン新設工事

工事金

Н

(うち消費税及び地方消費税相当額

円)

津沢小学校会議室エアコン新設工事

工事

- ・パッケージエアコン天吊りツイン型(冷房25.0kw、暖房28.0kw) 1台
- · 冷媒配管工事 一式

大要

・電気工事 一式

工期:令和3年1月21日から令和3年3月18日まで

本工事費内訳書

番号	名称	形式・仕様・寸法	数量	単位	単価	金額	備考
	津沢小学校会議室エアコン新	没工事					
	直接工事費		1.0	式			(1)
•	間接工事費計	1)+2+3	1.0	式			(2)
		共通仮設費					1
		現場管理費					2
		60.55 va #					
		一般管理費					3
	工事価格	(1) + (2)	1. 0	式			
	4 lbyf [H	(1)	1. 0	- 4			
	計上	工事価格の丸め	1.0	式			(3)
	消費税及び地方消費税相当額	(3) ×10%	1.0	式			(4)
	請負対象工事費計	(3) + (4)	1.0	式			


番号	名称	形式・仕様・寸法	数量	単位	単価	金額	備考
	津沢小学校会議室エアコン新	設工事					
Α	空調機新設工事		1.0	式			Р3
							P4
В	電気工事		1.0	式			P5
	計						


番号		形式・仕様・寸法	数量	単位	単価	 金額	備考
			77.—				
	津沢小学校会議室エアコン新設	<u> </u>					
Α	空調機新設工事						
	パッケージエアコン	日立 天吊ツイン型	1 0	セット			【参考型番】 RPC-AP280SHP8
	7197 24742	冷房能力 25.0kw(5.8~28	3.0) kw	ヒット			付属品
		暖房能力 28.0kw (7.0~35	5.0) kw				ワイヤート゛リモコン
		ブレーカー容量 3φ200v					
	エかいベムジニム しかい		1 0	4			
	亜鉛ドブ付ブラケット架台		1.0	台			
	転倒防止金具		1.0	本			
	冷媒配管工事						
	冷媒用銅管	ϕ 25. 4× ϕ 12. 7	14. 0	m			
	冷媒用銅管	ϕ 15. 88 \times ϕ 9. 52	6.0	m			
	二次側渡り配線		1.0	式			
	室外機搬入据付費		1.0	式			
	室内機取付		1.0	式			振れ止め含む
	ドレン配管	AC	1.0	式			
	リモコンスイッチ配線取付		1.0	式			
	小計						


番号	名称	形式・仕様・寸法	数量	単位	単価	金額	備考
	外部スリムダクト工事		1.0	式			
	壁貫通(ダイヤモンドカッタ	—)	1.0	式			
	支持金具類	,	1.0	式			
	消耗品雑材		1.0	式			
				式式			
	配管テスト		1.0				
	冷媒管真空乾燥費		1.0	式			
	アンカー引抜試験		1.0	式			
	高所作業車		1.0	式			
	試運転調整費	試運転データ報告書作成	1.0	式			
	交通諸経費		1.0	式			
	小計						

直接工事費内訳書

番号	名称	形式・仕様・寸法	数量	単位	単価	金額	備考
В	電気工事						
	エアコン電源配線・集中リモ	コン配線					
	電線	EM-CE 14-4C	70.0	m			
		CPEES 1.2-2C	70.0	m			
	漏電ブレーカー	ZE50-NFH1	1.0	台			寺崎 3P3E50A
	メタルモール A型	DZA100KW	1.0	本			
	コーナーボックス A型	DZA145W	1.0	個			
	スイッチボックス A型 2個月	DZB262W	1.0	個			
	消耗品雑材料		1.0	式			
	電工費		1.0	式			
	壁コア抜き	40 φ L=120	1.0	ヶ所			防火区画処理共
	諸経費		1.0	式			
	小計						

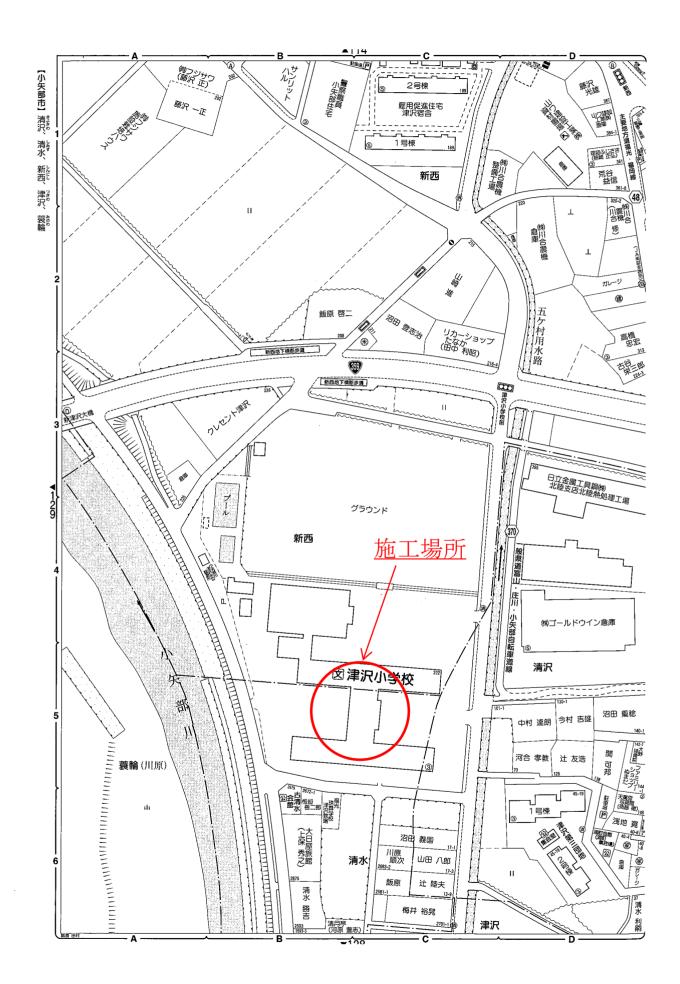


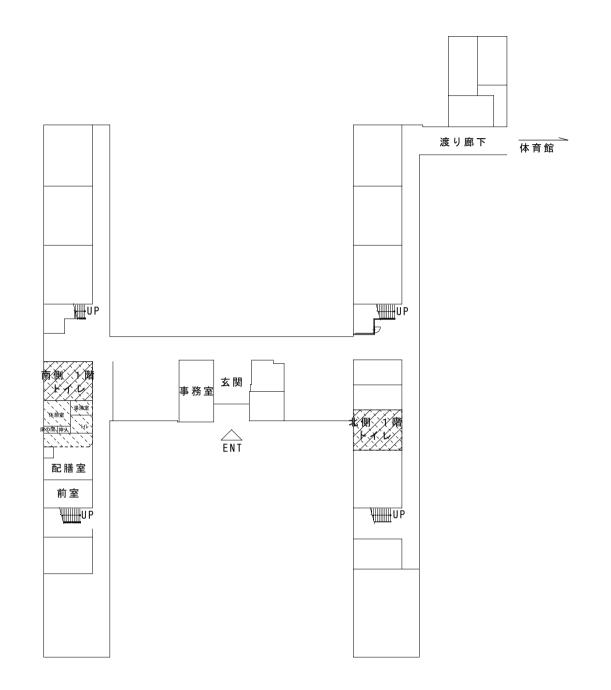


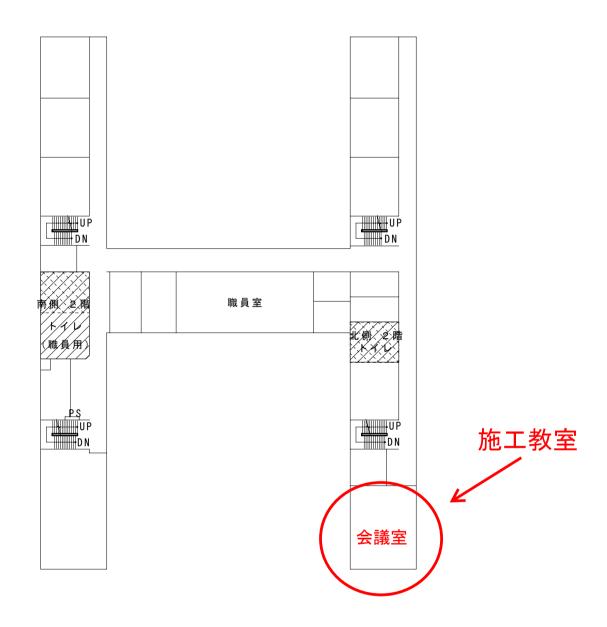



1階 2階



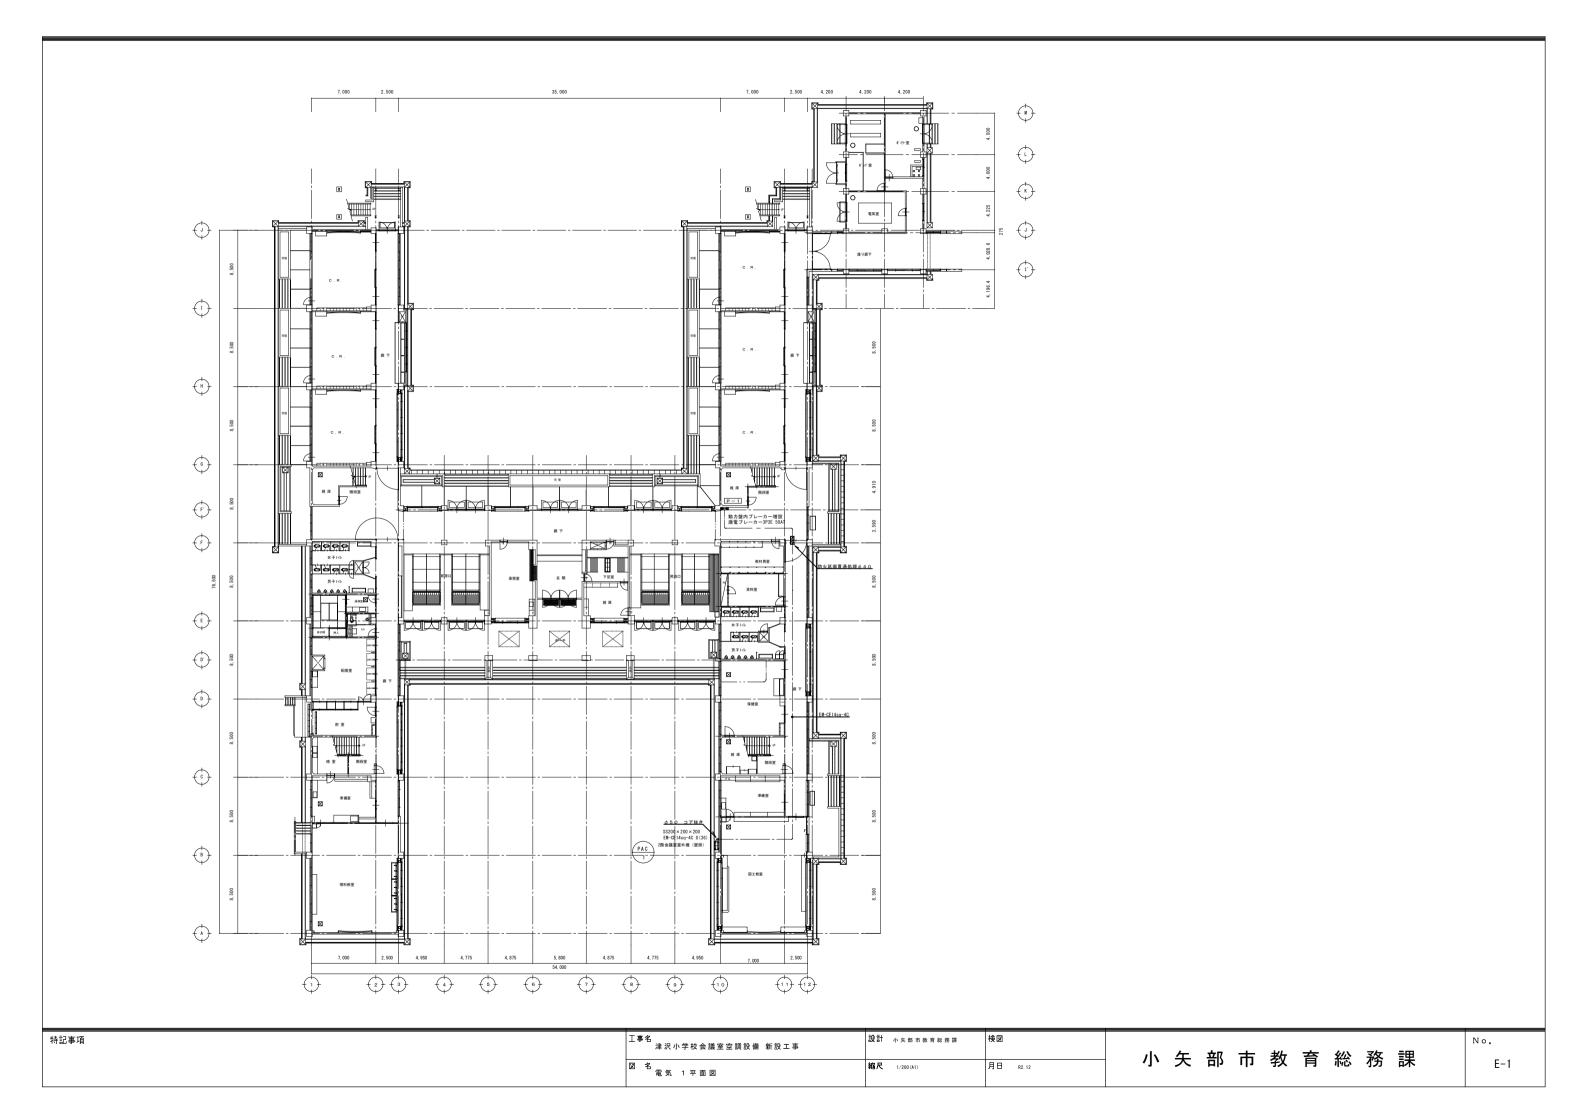

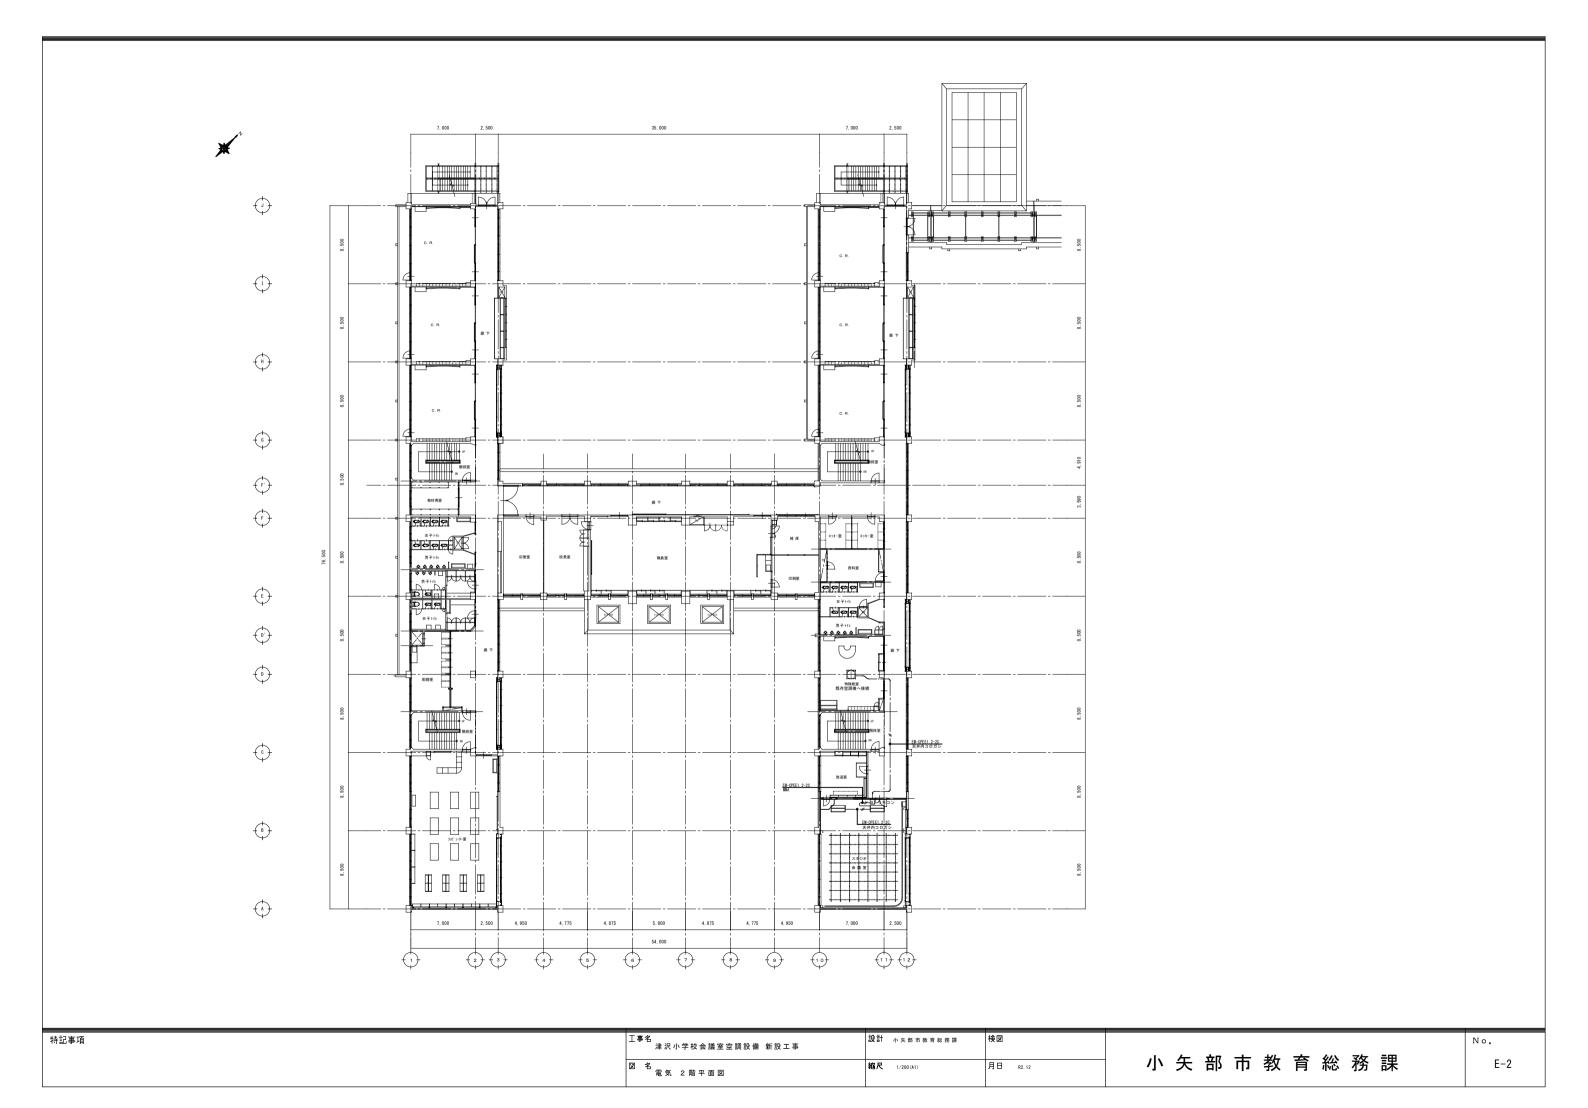

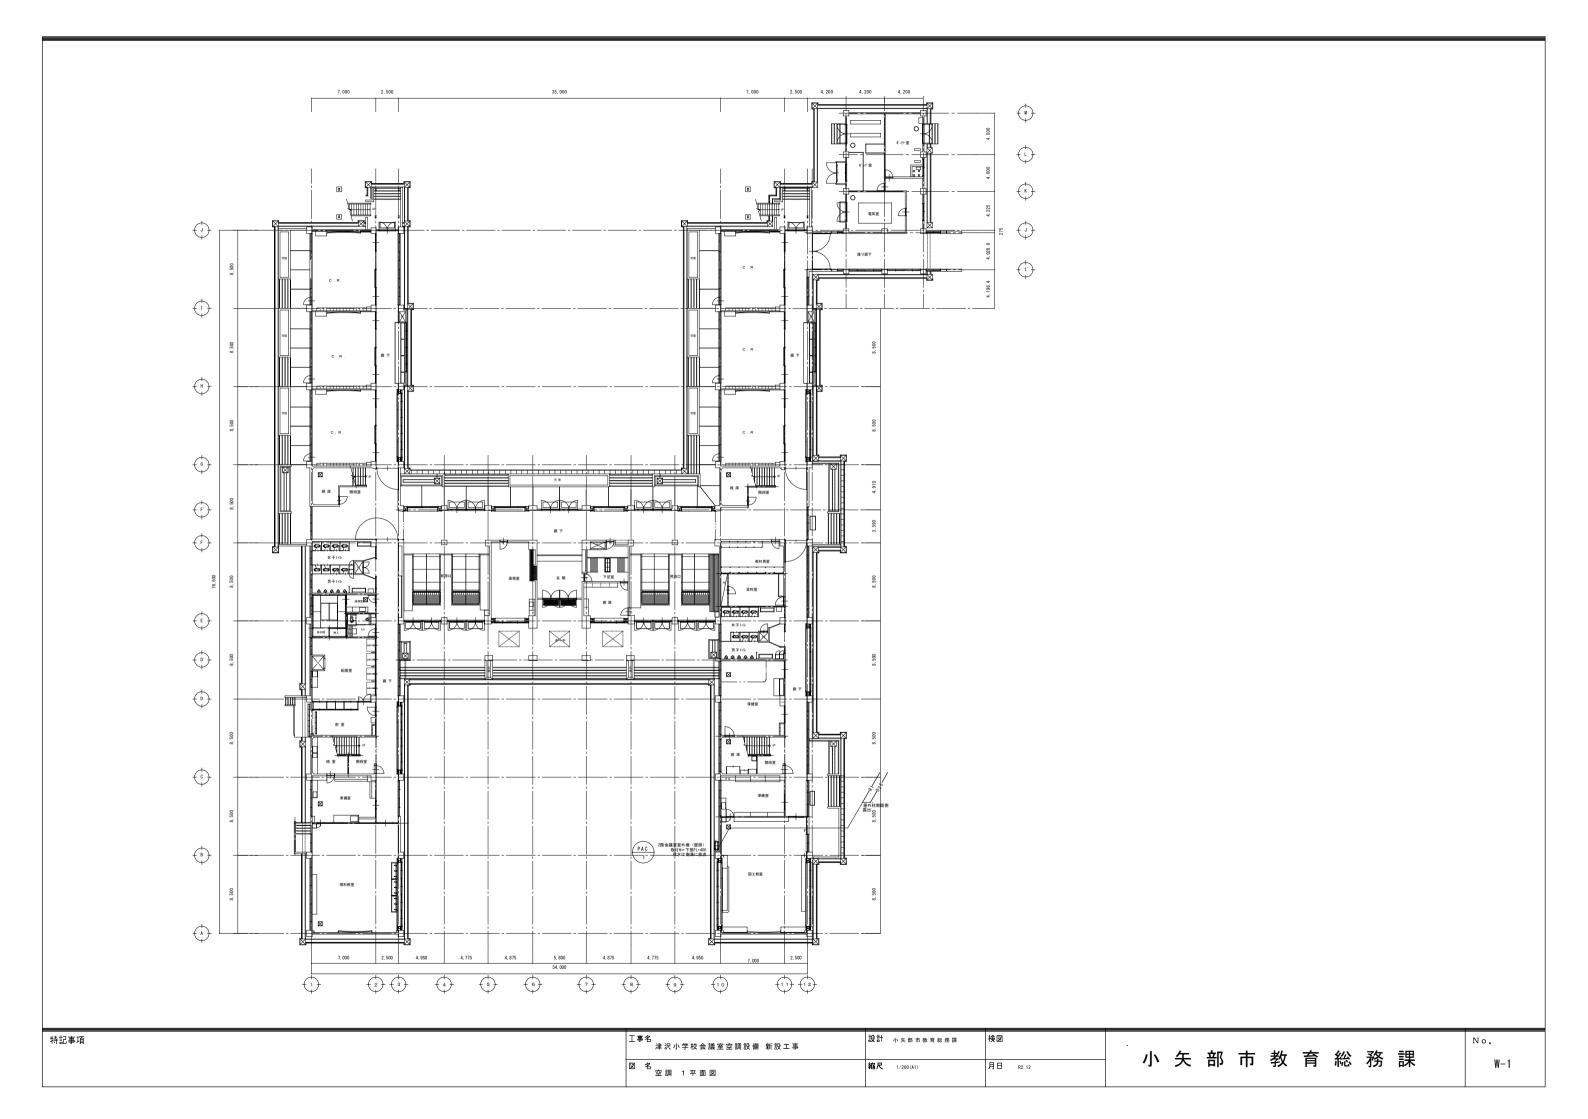

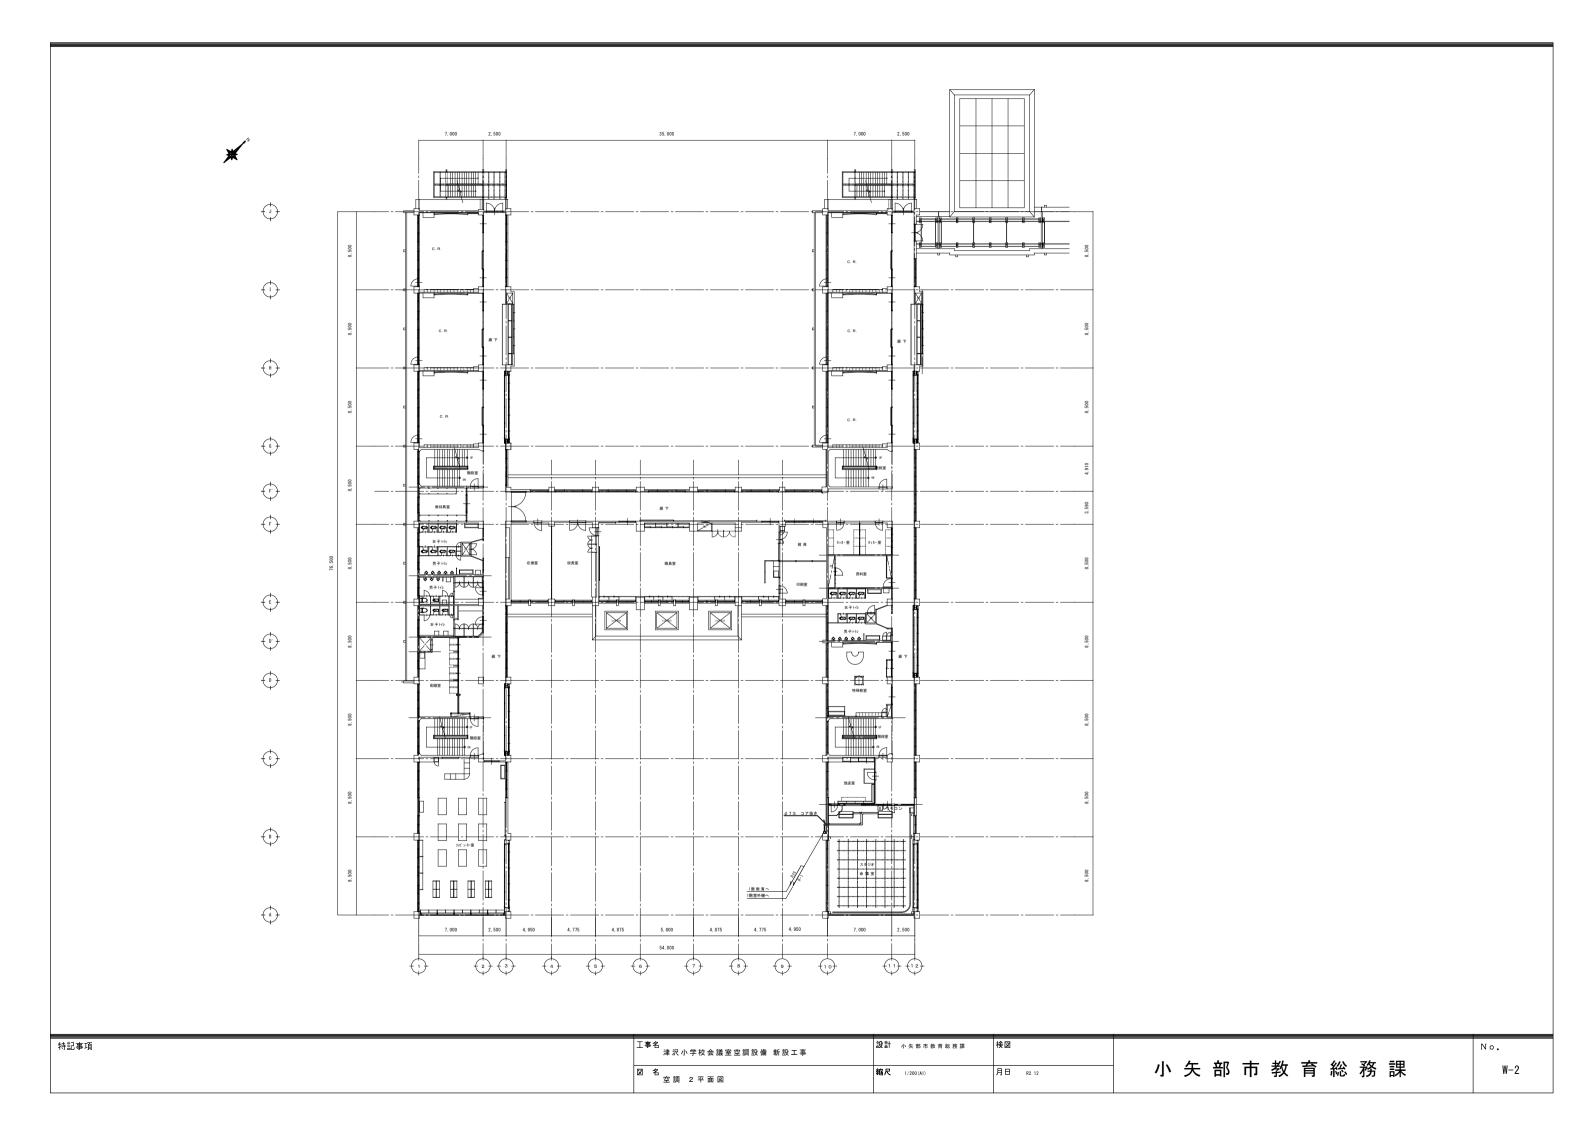

機 器 表

記号	名 称	仕	様	電源	消費電力	数量	備考		
PAC-1	パッケージェアコン天つり型			3 φ 200 v		1台	室内機 2台		
		冷房能力: 25.0(5.8~28.0) KW			冷房 8.26KW				
		暖房能力:28.0 (7.0~35.0) KW			暖房 7.57KW				
		暖房低温能力:24.0KW			低暖房 9.55KW				
		付属品~,溶融亜鉛メッキ架台 (壁掛け)							
				•					
-	集中リモコン 配線共本工事						PSC-A32MN (職員室)		
※:室外機基	※:室外機基礎=本工事								
機器取	機器取付はスラブ躯体にアンカーボルト打込み堅固に取付ける事								

)	令	媒	配	管	IJ	ス	۲	他	特	記	事	項	
---	---	---	---	---	----	---	---	---	---	---	---	---	--

特記事項

記号	配 管 サイス *	備考					
—R1 —	CUT 9. 52 φ +15. 88 φ	連絡、リモコン、室内電源送り(本工事)					
— D —	ドレン	図示参照					
保温外装	について						
屋	内・外露出部分は全てスリムダ	クト保護仕上げとする。					
電線の種	類						
IJŦ:	1ン線 CVV	1. 25□-20					
連	格線 VVF	2.0□-30					
集	中リモコン線 CVV	1.25 -2C CVV1.25 -2C					
ドレン仕	様 塩化ビニール	: VP管 1階は側溝グレーチング上部で放流					
屋内露	出 いんぺい箇所 防露(グラスウール)					
屋外 露	出配管としサドル止めとす	る 但しスリムダクト内可能箇所は同一としても良い					
*: 🔀	////// シンボルは防火区	画処理を示す 下記要領で施工					
	1:貫通部及び両側1	m以上は不燃材料とする事					
	電線管と防火区	画との隙間も不燃材料で処理する事					
	2:国土交通大臣認足	定の防火区画貫通処理にて施工する事					
※:リモ:	※:リモコン配線 立下げはプラスチックモール使用の事						

津沢小学校会議室空調設備 新設工事	設計 小矢部市教育総務課	· 快凶
空 調 機 器 表	縮尺	月日 R2.12