

工種	下水道工事(2)	工事番号	下第86号	設計年月日	令和3年 9月
工事箇所	小矢部市 平桜 地内				

令和 3 年度

小矢部市特定環境保全公共下水道
平桜地区管布設工事

小 矢 部 市

建設リサイクル法対象外工事

請負金額		工期	令和3年10月7日 令和3年12月10日
------	--	----	-------------------------

< 理由 >

本工事は、汚水管の整備を図り、民生の安定と生活基盤の強化に寄与するものである。

< 概要 >

- 延長 31.00m
- 管布設延長 30.10m
- 開削工法 リブ付硬質塩ビ管 $\phi 150$ 30.10m
- 小口径マンホール 2 箇所
- 公共樹及び取付管 1 箇所
- 附帯工 1 式

特記仕様書

工事名：小矢部市特定環境保全公共下水道 平桜地区管布設工事

(一般関係)

第1条 一般

この特記仕様書は、「土木工事共通仕様書(富山県土木部)令和2年10月」第1編共通編1-1-1-2の第6項に基づき、当該工事に必要な事項について定めるものとする。

第2条 現場代理人の工事現場における常駐を要しない期間

- 1 次のいずれかに該当し、かつ、発注者との連絡体制が確保されると認めた場合には、工事現場における常駐を要しない期間として取り扱うものとする。
 - ① 契約締結後、現場事務所の設置、資機材の搬入又は仮設工事等が開始されるまでの期間
 - ② 工事の全部の施工を一時中止している期間
 - ③ 橋梁、ポンプ、ゲート、エレベーター等の工事製作のみが行われる期間
 - ④ 上記に掲げる期間のほか、工事現場において作業等が行われていない期間
- 2 前項の期間を確認する必要が生じた場合は、書面によることとする。

第3条 工事材料の品質証明資料の提出、段階確認

品質を証明する資料を事前提出し、監督員の段階確認を受けて使用する材料は下記のとおりとする。なお、JISマーク表示品、富山県コンクリート製品協会認定マーク表示品については、マーク表示状態の写真撮影にすることとし、品質証明資料の提出及び段階確認は省略してもよい。

対象材料 リブ付き硬質塩化ビニール管
各種継手類
塩ビ製マンホール各種部材
マンホール蓋

第4条 アスファルト混合物

- 1 受注者は、本工事のアスファルト混合物は再生材入りアスファルト混合物を使用するものとする。
- 2 受注者は、上記により難いときは監督員と協議して再生材の混入しないアスファルト混合物（バージン材）を使用してもよい。

第5条 コンクリート配合

使用目的別の配合緒元は次表のとおりとする。

番号	呼び強度 (N/mm ²)	スランプ [°] (cm)	粗骨材の 最大寸法(mm)	W/C (%)	C (kg/mm ³)	セメントの種類	使用目的
1	18	8	40	65以下		B・B	インパートコンクリート

第6条 コンクリートの水セメント比

コンクリートの水セメント比は第6条コンクリート配合を遵守すること。指定した呼び強度に対して、セメント比が確保できない場合は、上位規格を用いるものとする。

第7条 低入札となった場合における技術者の増員等

1 入札の結果、調査基準価格に満たない価格をもって入札した業者が受注者となった場合における技術者の配置については、次に掲げる場合の区分に応じ、それぞれ次に定めるものとする。

(1) 建設業法の規定により技術者の専任配置が義務付けられる工事の場合

専任配置が義務付けられている技術者とは別に、同法の規定により監理技術者の配置が義務付けられる工事にあっては監理技術者の資格を有する者を、それ以外の工事にあっては主任技術者になり得る資格を有する者を1人、専任にて配置するものとする。この場合において、これらの工事に配置する技術者は、受注者と3ヶ月以上の雇用関係がある者に限る。

(2) 建設業法の規定により技術者の専任配置が義務付けられていない工事の場合

同法の規定により配置が義務付けられている技術者を専任にて配置するものとする。

2 1の(1)により別に配置される技術者は、監理技術者を補助し、監理技術者と同様の職務を行うものとする。

第8条 施工体制の点検を強化する工事

入札の結果、調査基準価格に満たない価格をもって入札した者が受注者となった場合は、受注者は工事施工前に、段階確認及び中間検査において発注者が強化するとする事項を監督員に確認しなければならない。

第9条 低入札となった場合における品質管理の試験頻度

入札の結果、調査基準価格に満たない価格をもって入札した者が受注者となった場合は、富山県土木工事施工管理基準における品質管理基準（一般土木工事品質管理基準）の試験基準欄及び指摘事項欄並びに本特記仕様書の品質管理に関する条項に定める施工に関する試験頻度を2倍とする。

第10条 路盤工（人力施工）

受注者は、路盤の敷均しにあたり、材料の分離に注意し、一層の仕上り厚が15cmを越えないように締固めなければならない。

(工程関係)

第11条 工程関係

- 1 本工事において、地元住民の交通事情、農繁期における農耕車両の影響など必要に応じて、地元などと工事期間や施工方法について調整を行い、その結果を反映させた施工方法、工程等とすること。
- 2 工事着手前に地下埋設物等の支障物件について調査し監督員に報告すること。なお、工事に支障がある場合は施工方法、工程等について別途発注者と受注者で協議する。
- 3 工事施工に際しては、予想される地下埋設物の管理者等と現地立会のうえ、当該物件の位置、深さを確認し、保安対策について十分打合せをし、事故の発生を防止すること。

(公害対策関係)

第12条 公害対策

工事施工に伴い既設構造物に影響を及ぼす恐れがある場合は監督員と協議し、関係者立会いのうえ、事前調査を行い、着工前の状況を写真等で記録すること。

(安全対策関係)

第13条 安全対策

- 1 工事の施工にあたっては交通誘導警備員を2名配置し、一般交通等に支障を及ぼさないよう十分注意して施工するものとする。なお、警察等関係機関との協議により交通処理方法等の変更が生じた場合は、別途協議により変更する。
- 2 本工事における県道及び国道部分について、路盤のまま交通解放は行わず、舗装復旧工を施工のうえ、交通解放を行うこと。

第14条 工事現場における表示施設（工事看板）

平成24年6月6日付けの「工事現場における標示施設等の設置基準(案)」の運用について（上下水道課長通知）に基づくこと。

第15条 道路使用許可申請、通行制限許可申請

- 1 道路交通法第77条に基づく道路使用許可申請については受注者が申請すること。
- 2 道路法第46条に基づく富山県管理道路の通行制限許可申請については、発注者より申請するため、道路使用許可書および道路使用許可申請書添付書類と同様なものを6部提出すること。

（工事用道路関係）

第16条 工事用道路関係

運搬路に使用した、既設道路の舗装等の補修が必要となった場合は監督員と協議し、補修しなければならない。

（仮設備関係）

第17条 管路土留工

本工事では掘削深1.5m以上となる区間において、任意仮設として土留工を設置することとしている。したがって、計上している工法と異なった施工をしても、引取対象物が変わらなければ設計変更の対象とはしないが、掘削深が変更になる等、施工条件が変更になった場合は監督員と協議のうえ変更できるものとする。

工法：軽量鋼矢板建込工

使用土留：H=2.5m, 3.0m

第18条 水替工

本工事の管路工においては、任意仮設としてポンプによる水替工を予定しており、下記の条件を想定している。本条件により難いときは監督員と協議のうえ変更できるものとする。

排水方法：作業時排水

ポンプ基數：1台

ポンプ規格：口径50mm 0.4KW

（建設発生土・建設副産物関係）

第19条 建設発生土

建設発生土については、一部埋戻しに流用するものとし、その他は片道運搬距離2kmの小矢部市名畑地内の公共残土仮置場へ搬出するものとする。なお、受注者の明示する施設と異なる場合においても設計変更の対象としない。ただし、施設の受入れが困難な場合等、受注者の責によるものでない事項についてはこの限りではない。

第20条 建設副産物

- 1 本工事は建設工事に係る資源の再資源化等に関する法律（以下、建設リサイクル法と

いう)の対象建設工事であり、特定建設資材について分別解体等及び再資源化等を実施するものとする。

2 受注者は、建設リサイクル法 12 条に基づき、施工計画書に以下の内容を明記し、監督員へ説明するものとする。

- ・解体工事である場合は、解体する建築物等の構造
- ・新築工事等である場合は、使用する特定資材の種類
- ・工事着手時期及び工程の概要
- ・分別解体の概要
- ・解体工事である場合は、解体する建築物等に建設資材の量の見込み

3 本工事における特定資材の再資源化等については、以下の積算条件を設定しているが、工事請負契約書に定める事項は契約締結時に発注者と請負者の間で確認されるものであるため、発注者が積算上条件明示した以下の事項と別の方針であった場合でも変更の対象としない。

ただし、工事発注後に明らかになった事情により、予定した条件により難い場合は、監督員と協議するものとする。

1) 分別解体等の方法

工程ごとの作業内容及び解体方法	工程	作業内容	分別解体の方法 (解体工事のみ)
① 仮設	仮設工事	□有 ■無	□手作業 □手作業・機械作業の併用
② 土工	土工事	■有 □無	□手作業 □手作業・機械作業の併用
③ 基礎	基礎工事	□有 ■無	□手作業 □手作業・機械作業の併用
④ 本体構造	本体構造の工事	□有 ■無	□手作業 □手作業・機械作業の併用
⑤ 本体付属品	本体付属品の工事	□有 ■無	□手作業 □手作業・機械作業の併用
⑥ その他	その他の工事	■有 □無	□手作業 □手作業・機械作業の併用

2) 再資源化等をする特定建設資材廃棄物の種類及び処理量

特定建設資材廃棄物の種類	処理量
コンクリート塊	—m ³
アスファルト塊	1m ³
建設発生木材	—t

コンクリート塊は、径 30cm 程度に破碎するものとする。

4 受注者は、特定建設資材の分別解体・再資源化等が完了したときは、建設リサイクル法 18 条に基づき、以下の事項を書面にて記載し、監督員に報告する。なお、書面は「建設リサイクルガイドライン(富山県土木部)」(平成 14 年 6 月)に定めた様式 1、〔再生資源利用計画書(実施書)〕及び様式 2 〔再生資源利用促進計画書(実施書)〕を兼ねるものとする。

- ・再資源化が完了した年月日
- ・再資源化をした施設の名称及び所在地
- ・再資源化に要した費用

5 受注者は、再資源化施設において適正に処分されていることが確認できる書類(マニフェスト等)を保管しておくこと。監督員からの請求があれば速やかにその写しを提示するものとする。運搬、処理を委託する場合は、産業廃棄物処理業者との委託契約書を

監督員に提示するものとする。

第 21 条 再生材の利用

下表の基礎碎石には再生碎石を使用するものとする。品質については、下表の資材は、「コンクリート副産物の再生利用に関する用途品質基準」に基づくものとする。なお、再生碎石の入手が困難な場合は、監督員と協議のうえ碎石（新材）に変更できるものとする。

工種	品種	使用箇所
管布設工	RC-40	管路基礎
舗装工	RC-40	下層路盤

第 22 条 舗装切断作業時に発生する排水の処理

舗装切断作業に伴い、切断機械から発生する排水については、排水吸引機能を有する切断機械等により回収し、適正に処理すること。当該排水の処理に関し、排水量に変更が生じた場合、受注者は排水量等を取りまとめの上、監督員と協議を行い契約変更の対象とする。

(その他)

第 23 条 工事写真の撮影

受注者は土木工事共通仕様書(富山県土木部)記載の富山県土木工事写真撮影要領および下水道土木工事必携(案)(日本下水道協会)により工事の施工状況が判明する写真を撮影すること。

第 24 条 公共ます及び取付管設置

公共ます及び取付管の設置位置については、地権者と協議を行い施工すること。また、設置後は公共樹設置確認書の必要事項を記入し、地権者が署名のうえ、完成図書として提出すること。

第 25 条 提出書類

本工事区間の県道・国道の道路管理者の指示により、これらの道路に関する以下の書類提出を求められていることから、完成図書と同時にとりまとめを行い、提出すること。

- ・路体、路床、下層路盤、上層路盤の転圧状況(1層毎)の写真
- ・下層路盤、上層路盤、基層、表層の厚さおよび使用材料を確認できる写真
- ・路体、路床、下層路盤、上層路盤、基層、表層の密度試験結果

第 26 条 その他

その他、定めがない事項について疑義が生じた場合は、その都度監督員と協議するものとする。

総括情報表

頁0-0001

事務所 設計書名 変更回数	0002 上下水道課 実施設計書 当初 0
適用単価 適用単価地区 単価適用年月日	1 実施単価 07 砺波地区 0-03.08.15(0)
諸経費体系	1 公共
	当世代
前払率 諸経費工種 労務費補正 電力区分 施工地域区分 寒冷地区分 緊急工事区分 契約保証区分 現場環境改善費 週休2日工事補正 消費税率 (%)	40 18 下水道 (2) 01 割増なし 02 臨時低圧電力 12 補正無し 01 補正なし 00 通常 01 金銭的保証 00 計上しない 00 計上しない 10
	前世代
	小 矢 部

本工事費内訳表

頁0-0002

費目・工種・施工名称など		数 量	単 位	単 価	金 額	備 考
本工事費						X1000
管路						Y1A01
管きよ工(開削)<管径150mm>						Y2A0101
管路土工						Y3A010101
管路掘削			式			Y4A01010101
バックホウ床掘 土砂 施工方法 平均施工幅1m以上2m未満	28	m ³			SP2010 0 A=1, B=2, C=1, D=1 施工 第0-0001号表	
機械掘削 (バックホウ) バックホウ クレーン1次排対	49	m ³			S6801 0 A=4, B=1 施工 第0-0002号表	
管路埋戻			式			Y4A01010102
機械投入埋戻工 (流用土路体) 流用土	47	m ³			S6807 0 A=4, B=4 施工 第0-0003号表	

本工事費内訳表

費目・工種・施工名称など	数量	単位	単価	金額	備考
機械投入埋戻工(碎石路床) 再生碎石 R C-40	4	m ³			S6807 0 A=4, B=2, C=1.2 施工 第0-0005号表
発生土処理		式			Y4A01010103
土砂等運搬 標準 土砂(岩塊・玉石混り土含む)	24	m ³			SP2002 0 A=1, B=3, C=1, D=1, I=3 施工 第0-0006号表
処分費等					#0044 A=1, B=1, C=4
公共用残土仮置場(搬入)名畠	24	m ³			TST18 0
管布設工					Y3A010102
リブ付硬質塩化ビニル管		式			Y4A01010216
リブ付硬質塩化ビニル管設置工 市場単価方式 呼び径 150mm	30	m			S6992 0 A=1, B=1, C=1, D=1 施工 第0-0007号表
継手類		式			Y4A01010211

小矢部

本工事費内訳表

費目・工種・施工名称など	数 量	単 位	単 価	金 額	備 考
リブ管用マンホール用可とう継手 φ150 PRP φ150 拡張バンドタイプ	1	個			T94140 0
管基礎工					Y3A010103
碎石基礎		式			Y4A01010302
碎石基礎工 市場単価方式 機械施工	10	m ³			S6994 0 A=2, B=1, C=1, D=1 施工 第0-0008号表
再生碎石 RC-40	12	m ³			T4090 0
管路土留工					Y3A010105
軽量鋼矢板土留(H=3.0m)		式			Y4A01010503
軽量鋼矢板建込工 H=3.0m	31	m			S6970 0 A=4, B=4 施工 第0-0009号表
軽量鋼矢板引抜工 H=3.0m	31	m			S6971 0 A=4, B=2 施工 第0-0010号表

小 矢 部

本工事費内訳表

費目・工種・施工名称など	数 量	単 位	单 価	金 額	備 考
土留支保工(軽量金属支保工)設置 切梁材 水圧式パイプサポート 2段 3.5m以下	31	m			S6972 0 A=1, B=1, C=2 施工 第0-0011号表
土留支保工(軽量金属支保工)撤去 切梁材 水圧式パイプサポート 2段 3.5m以下	31	m			S6972 0 A=2, B=1, C=2 施工 第0-0012号表
軽量鋼矢板等賃料 矢板・腹起し・切ばり・水圧ポンプ	1	式			W0001
開削水替工					Y3A010109
開削水替		式			Y4A01010901
ポンプ運転工 50mm×1 口径50mm*1 揚程5m 作業時排水 発動発電機		日			V0201 0 施工 第0-0013号表
ポンプ据付撤去工 1～2台	1	現場			V0200 0 施工 第0-0014号表
マンホール工					Y2A0105
組立マンホール工					Y3A010502

本工事費内訳表

費目・工種・施工名称など	数 量	単 位	单 価	金 額	備 考
組立 1号マンホール		式			Y4A01050202
マンホール設置工 (底部工) マンホール設置済 インパートのみ	1	箇所		S6871 0 A=0, C=0. 173, D=1, E=0. 713, F=0. 02, G=2, H=1	施工 第0-0015号表
1号マンホール現場削孔費 PRP φ 150 PRP φ 150	1	箇所			TG3003 0
小型マンホール工					Y3A010503
小型マンホール (塩化ビニル製)		式			Y4A01050301
小型マンホール工 (塩化ビニル製) 起点および中間形式 2m超～3.5m以下 本管径150mmおよび200mm	2	箇所		S6986 0 A=1, B=2, C=1, D=2, E=1, F=1, G=1, H=2	施工 第0-0019号表
小口径マンホール蓋 T-25(除雪対応) φ 300用 保護蓋(除雪対応型) T-25 台座含む	2	組			T14260 0
リブ本管自在継手 φ 150 φ 150	1	個			T94260 0
取付管およびます工					Y2A0107

本工事費内訳表

費目・工種・施工名称など	数量	単位	単価	金額	備考
管路土工					Y3A010701
管路掘削		式			Y4A01070101
機械掘削 (バックホウ) バックホウ	クーン1次排糞	3	m3		S6801 0 A=4, B=1 施工 第0-0002号表
管路埋戻		式			Y4A01010102
機械投入埋戻工 (流用土路体) 流用土		3	m3		S6807 0 A=4, B=4 施工 第0-0003号表
発生土処理		式			Y4A01010103
土砂等運搬 標準 土砂(岩塊・玉石混り土含む)	0.4	m3			SP2002 0 A=1, B=3, C=1, D=1, I=3 施工 第0-0006号表
処分費等					#0044 A=1, B=1, C=4
公共用残土仮置場 (搬入) 名畠	0.4	m3			TST18 0

本工事費内訳表

費目・工種・施工名称など	数 量	単 位	单 価	金 額	備 考
ます設置工					Y3A010702
ます (塩化ビニル製)		式			Y4A01070201
ます設置工 (塩化ビニル製) 市場単価方式 ます径200mm	1	箇所			S6983 0 A=2, B=2, C=1, D=1, E=1 施工 第0-0020号表
防護蓋 (市章入) T-8 φ 200 T-8 台座込み	1	枚			T94370 0
取付管布設工					Y3A010703
取付管 (硬質塩化ビニル管)		式			Y4A01070301
取付管布設および支管取付工 市場単価方式 管径100mm	1	箇所			S6984 0 A=1, B=2, C=1, D=1, E=1, F=1, G=2 施工 第0-0021号表
ゴム輪受口異径継手PRP φ 150-VU φ 100 PRP150-VU100	1	個			T94283 0
砂基基礎		式			Y4A01010301

小 矢 部

本工事費内訳表

費目・工種・施工名称など	数 量	単 位	单 価	金 額	備 考
砂基礎工 市場単価方式 機械施工	1	m ³			S6993 0 A=2, B=2, C=1, D=1 施工 第0-0022号表
砂 (細目・荒目)	1	m ³			T4041 0
管路土留工					Y3A010704
軽量鋼矢板土留(H=2.5m)		式			Y4A01010503
軽量鋼矢板建込工 H=2.5m	2	m			S6970 0 A=3, B=4 施工 第0-0023号表
軽量鋼矢板引抜工 H=2.5m	2	m			S6971 0 A=3, B=2 施工 第0-0024号表
土留支保工(軽量金属支保工)設置 切梁材 水圧式パイプサポート 2段 3.5m以下	2	m			S6972 0 A=1, B=1, C=2 施工 第0-0011号表
土留支保工(軽量金属支保工)撤去 切梁材 水圧式パイプサポート 2段 3.5m以下	2	m			S6972 0 A=2, B=1, C=2 施工 第0-0012号表
軽量鋼矢板等賃料 矢板・腹起し・切ばり・水圧ポンプ	1	式			W0001
		小 矢 部			

本工事費内訳表

費目・工種・施工名称など	数 量	単 位	单 価	金 額	備 考
開削水替工					Y3A010705
開削水替		式			Y4A01070501
ポンプ運転工 50mm×1 口径50mm*1 揚程5m 作業時排水 発動発電機		日			V0201 0 施工 第0-0013号表
ポンプ据付撤去工 1～2台	1	現場			V0200 0 施工 第0-0014号表
付帯工					Y2A0109
舗装撤去工					Y3A010901
舗装版切断		式			Y4A01090101
舗装版切断 アスファルト舗装版 アスファルト舗装版	62	m			SP4028 0 A=1, B=1, E=1 施工 第0-0025号表
舗装版破碎		式			Y4A01090102

小 矢 部

本工事費内訳表

費目・工種・施工名称など	数 量	単 位	单 価	金 額	備 考
舗装版直接掘削・積込工 アスファルト舗装 アスファルト舗装版 障害等 無し	30	m ²			SP4027 0 A=1, B=1, C=1, D=4, F=1 施工 第0-0026号表
殻運搬処理		式			Y4A01090104
殻運搬 コンクリート(鉄筋)構造物とりこわし 機械積込	1	m ³			SP2081 0 A=2, B=1, C=1, F=2 施工 第0-0027号表
As舗装切断排水運搬費 2tダンプトラック運搬	1	式			S5099 0 A=1, B=0.04, C=62, E=24, F=1, G=1 施工 第0-0028号表
処分費等					#0044 A=1, B=1, C=4
アスファルト廃材処理費	1	m ³			TAK96 0
As舗装切断排水	0.1	t			TAC09 0
舗装仮復旧工(旧B交通、冬期間)					Y3A010906
下層路盤		式			Y4A01090602

本工事費内訳表

費目・工種・施工名称など	数量	単位	単価	金額	備考
路盤工（人力施工） 路盤厚35cm 車道	4	m ²			S4015 0 A=2, B=35, C=5 施工 第0-0029号表
上層 路盤		式			Y4A01090603
路盤工（人力施工） 路盤厚25cm 車道	4	m ²			S4015 0 A=2, B=25, C=4 施工 第0-0030号表
表層		式			Y4A01090605
小規模アスファルト舗装（材料費） 表層工 車道及び路肩	4	m ²			S4038 0 A=2, B=1, C=5, D=7, E=2 施工 第0-0031号表
小規模アスファルト舗装（施工費） 施工面積 0< A < 10m ²	1	箇所			TA001 0
舗装復旧工（宅道As）					Y3A010903
上層 路盤		式			Y4A01090303
路盤工（人力施工） 路盤厚13cm 車道	26	m ²			S4015 0 A=2, B=13, C=5 施工 第0-0032号表

本工事費内訳表

費目・工種・施工名称など	数量	単位	単価	金額	備考
区画線工					Y3A010907
溶融式区画線		式			Y4A01090313
区画線工（溶融式・手動）外側線 実線 15cm	1	m			SS002 0 A=1, B=1, C=1, D=1, E=1, G=1, I=1, J=1 施工 第0-0033号表
仮設工					Y2A0111
交通管理工					Y36011325
交通誘導警備員		式			Y4601132501
交通誘導警備員	1	式			S7192 0 A=0, B=2, C=2 施工 第0-0034号表
直接工事費					
共通仮設費 (率分)		式			

小 矢 部

本工事費内訳表

頁0-0014

費目・工種・施工名称など	数 量	単 位	単 価	金 額	備 考
共通仮設費計					
純工事費					
現場管理費					
現場管理費計		式			
工事原価					
一般管理費等					
工事価格		式			
消費税等相当額					
請負対象工事費		式			

小 矢 部

本工事費内訳表

頁0-0015

費目・工種・施工名称など	数 量	単 位	単 価	金 額	備 考
工事価格計					
消費税等相当額計					
請負対象工事費計		式			

小 矢 部

SP2010

施工内訳表

施工 第0-0001号表

[名 称] バックホウ床掘 [規格 1] 土砂 機械構成比 : 22.31% 労務構成比 : 63.16% 材料構成比 : 14.53%		[規格 2] 施工方法 平均施工幅1m以上2m未満 市場単価構成比 : 0.00% 標準単価 : 255.59	1 m3 当り
代表機 労材 規格	構成比	単 価	代表機 労材 規格(東京地区)
バックホウ賃料 クローラ型〔後方超小旋回型〕山積 0.45m ³ (22.31%		バックホウ(クローラ型) 東京単価〔後方超小旋回型〕 山積0.45m ³ (平積0.35m ³)
特殊運転手	63.16%		運転手(特殊) 東京単価
軽油 (パトロール)	14.53%		軽油 東京単価 1.2号 パトロール給油
積算単価			積算単価
A=1 C=1 土砂 土留方式 無し			B=2 D=1 平均施工幅1m以上2m未満 障害 無し

施工内訳表

施工 第0-0002号表

頁0-0017

[名 称] 機械掘削 (バックホウ)		[規格 1] バックホウ		[規格 2]		1	m3	当り			
名称・規格など		数量	単位	単価	金額	備考					
土木一般世話役 一般施工			人			R2008					
普通作業員			人			R2006 補助的作業(床均し等)					
バックホウ運転 (クレーン機能付) (機-1)		1次基準排対	時間			S1320					
諸雑費		1	式			#90					
1m3当り			m3			+00					
単位当り		1	m3								
A=4 バックホウ				B=1 岩石補正なし							

S6807

施工内訳表

施工 第0-0003号表

頁0-0018

[名 称] 機械投入埋戻工(流用土路体)						100	m3	当り
[規格 1] 流用土								
名 称・規 格 な ど	数 量	単 位	单 価	金 額	備 考			
土木一般世話役 一般施工		人			R2008			
普通作業員		人			R2006	バックホウ投入補助+タンパ締固補助		
バックホウ運転(クレーン機能付) (機-1) 1次基準排糞		時間			S1320			
タンパ締固め	100.00	m3			SP2015	施工 第0-0004号表		
諸雑費	1	式			#90			
* * *合計* * *	100	m3						
* * 単位当り* * *	1	m3						
A=4 バックホウ			B=4 発生土					

小 矢 部

SP2015

施工内訳表

施工 第0-0004号表

[規格 1]						1	m3	当り	
代表機	労材	規格	構成比	単価	代表機	労材	規格(東京地区)	単価(東京地区)	備考
タンパ賃料			1.37%		タンパ及びランマ 東京単価 質量60～80kg				T7285
特殊作業員			51.90%		特殊作業員 東京単価				R2005
普通作業員			45.35%		普通作業員 東京単価				R2006
ガソリン JIS2号レギュラ			1.38%		ガソリン 東京単価 レギュラー スタンド				T3004
積算単価					積算単価				EP001

S6807

施工内訳表

施工 第0-0005号表

頁0-0020

[名 称] 機械投入埋戻工(碎石路床) [規格 1] 再生碎石 RC-40						100	m3	当り
[規格 2]								
名 称・規 格 な ど	数 量	単 位	单 価	金 額	備 考			
土木一般世話役 一般施工		人			R2008			
普通作業員		人			R2006 バックホウ投入補助+タンパ締固補助			
再生碎石 RC-40	120.00	m3			T4090 埋戻し用			
バックホウ運転(クレーン機能付) (機-1) 1次基準排糞		時間			S1320			
タンパ締固め	100.00	m3			SP2015	施工 第0-0004号表		
諸雑費	1	式			#90			
* * *合計* * *	100	m3						
* * 単位当り* *	1	m3						
A=4 バックホウ C=1.2 土量変化率			B=2 再生碎石 RC-40					

小 矢 部

SP2002

施工内訳表

施工 第0-0006号表

[名 称] 土砂等運搬 [規格 1] 標準 機械構成比 : 47.38% 労務構成比 : 37.64% 材料構成比 : 14.98%		[規格 2] 土砂(岩塊・玉石混り土含む) 市場単価構成比 : 0.00%		1 m3 当り 標準単価 : 747.6	
代表機 材規格	構成比	単 価	代表機 材規格(東京地区)	単価(東京地区)	備 考
ダンプトラック	47.38%		ダンプトラック		M1450
一般運転手	37.64%		運転手(一般) 東京単価		R2015
軽油 (パトロール)	14.98%		軽油 東京単価 1.2号 パトロール給油		T3002
積算単価			積算単価		EP001
A=1 標準 C=1 土砂(岩塊・玉石混り土含む) I=3 2.0km以下			B=3 バック桫山積0.45m3(平積0.35m3) D=1 DID区間 無し		

小 矢 部

S6992

施工内訳表

施工 第0-0007号表

頁0-0022

[名 称] リブ付硬質塩化ビニル管設置工 [規格 1] 市場単価方式					1 m 当り
名 称・規 格 な ど	数 量	単 位	単 価	金 額	備 考
リブ付硬質塩化ビニル管設置工 呼び径 150mm	1.00	m			TH870
** 単位当り **	1	m			
A=1 呼び径 150mm C=1 時間的制約無			B=1 20m以上 D=1 標準(昼間)		

小 矢 部

S6994

施工内訳表

施工 第0-0008号表

頁0-0023

[規格1] 市場単価方式					1	m3	当り
名 称・規 格 な ど	数 量	単 位	単 価	金 額	備 考		
碎石基礎設置 機械施工	1.00	m3			TH878		
** 単位当り **	1	m3					
A=2 機械施工 C=1 時間的制約無			B=1 10m3以上 D=1 標準(昼間)				

小 矢 部

S6970

施工内訳表

施工 第0-0009号表

頁0-0024

[名 称] 軽量鋼矢板建込工 [規格 1] H=3.0m						100	m 当り
[規格 2]							
名 称・規 格 な ど	数 量	単 位	单 価	金 額	備 考		
土木一般世話役 一般施工		人			R2008		
特殊作業員		人			R2005		
普通作業員		人			R2006		
バックホウ運転 (クレーン機能付) (機-1)		時間			S1320		
1次基準排糞							
諸雑費	1	式			#90		
合計	100	m					
単位当り	1	m					
A=4 3.0m以下			B=4 バックホウ				

小 矢 部

S6971

施工内訳表

施工 第0-0010号表

頁0-0025

[名 称] 軽量鋼矢板引抜工 [規格 1] H=3.0m						100	m 当り
[規格 2]							
名 称・規 格 な ど	数 量	単 位	单 価	金 額	備 考		
土木一般世話役 一般施工		人			R2008		
特殊作業員		人			R2005		
普通作業員		人			R2006		
バックホウ運転 (クレーン機能付) 1次基準排糞 (機-1)		時間			S1320		
諸雑費	1	式			#90		
合計	100	m					
単位当り	1	m					
A=4 3.0m以下			B=2 バックホウ				

小 矢 部

S6972

施工内訳表

施工 第0-0011号表

頁0-0026

[名 称] 土留支保工(軽量金属支保工)設置 [規格 1] 切梁材 水圧式パイプサポート					100	m 当り
[規格 2] 2段 3.5m以下						
名 称 ・ 規 格 な ど	数 量	単 位	单 価	金 額	備 考	
土木一般世話役 一般施工		人			R2008	
特殊作業員		人			R2005	
普通作業員		人			R2006	
諸雑費	1	式			#90	
* * *合計* * *	100	m				
* * 単位当り* *	1	m				
A=1 設置 C=2 2段 3.5m以下			B=1 切梁材	水圧式パイプサポート		

小 矢 部

S6972

施工内訳表

施工 第0-0012号表

頁0-0027

[名 称] 土留支保工(軽量金属支保工)撤去 [規格 1] 切梁材 水圧式パイプサポート					100	m 当り
[規格 2] 2段 3.5m以下						
名 称 ・ 規 格 な ど	数 量	単 位	单 価	金 額	備 考	
土木一般世話役 一般施工		人			R2008	
特殊作業員		人			R2005	
普通作業員		人			R2006	
* * *合計* * *	100	m				
* * 単位当たり* * *	1	m				
A=2 撤去 C=2 2段 3.5m以下			B=1 切梁材	水圧式パイプサポート		

小 矢 部

施工内訳表

施工 第0-0013号表

頁0-0028

[規格1] 口径50mm*1 揚程5m 作業時排水						1	日 当り
[規格2] 発動発電機						考	
名 称 ・ 規 格 な ど	数 量	単 位	单 価	金 額			
特殊作業員		人			R2005		
普通作業員		人			R2006		
工事用水中ポンプ損料 口径50mm 機械損料表P6-5 (13' 欄)		日			TP0001		
発動発電機損料 ガソリンエンジン駆動3kVA 機械損料表 P6-10 (13' 欄)		日			TP0002		
諸雑費		%			#09 発動発動発電機燃及び吐出配管・水槽損料等		
＊＊単位当り＊＊	1	日					

施工内訳表

施工 第0-0014号表

頁0-0029

[名 称] ポンプ据付撤去工

[規格 1] 1~2台

1 現場 当り

[規格 2]

名 称 ・ 規 格 な ど	数 量	単 位	单 価	金 額	備 考
普通作業員		人			R2006
単位当り	1	現場			

S6871

施工内訳表

施工 第0-0015号表

頁0-0030

[規格 1]						1	箇所	当り
[規格 2]								
名称・規格など	数量	単位	単価	金額	備考			
コンクリート 無筋・鉄筋構造物 人力打設	0.17	m ³			SP2082	施工 第0-0016号表		
モルタル上塗工	0.71	m ²			S6841	施工 第0-0017号表		
単位当り	1	箇所						
A=0 碎石基礎数量 (m ³ ／箇所) D=1 一般養生 F=0.02 モルタル量 (m ³ ／m ²) H=1 生コン小型車割増なし			C=0.173 E=0.713 G=2 普通	インバートコンクリート数量 (m ³ ／箇所) モルタル上塗数量 (m ² ／箇所)				

小矢部

施工内訳表

SP2082

施工 第0-0016号表

[名 称] コンクリート [規格 1] 無筋・鉄筋構造物 機械構成比 : 0.00% 労務構成比 : 31.75% 材料構成比 : 68.25%		[規格 2] 人力打設 市場単価構成比 : 0.00% 標準単価 : 23,052	1 m3 当り
代表 機 労 材 規 格	構成比	単 価	代表 機 労 材 規 格(東京地区)
普通作業員	15.01%		普通作業員 東京単価
特殊作業員	8.43%		特殊作業員 東京単価
土木一般世話役 一般施工	6.10%		土木一般世話役 東京単価
その他(労務)			その他(労務)
生コンクリート 18- 8-40 W/C \leq 65%	68.25%		生コンクリート 東京単価 高炉 24-12-25(20) W/C 55%
積算単価			積算単価
A=1 無筋・鉄筋構造物 C=23 18- 8-40 W/C \leq 65% G=2 現場内小運搬 無し		B=4 人力打設 E=2 一般養生 L=1 生コン小型車割増なし	

S6841

施工内訳表

施工 第0-0017号表

頁0-0032

[規格 1]						1	m2	当り
[規格 2]								
名 称・規 格 な ど	数 量	単 位	单 価	金 頓	備 考			
モルタル練 混合比 1 : 2	0.02	m ³			SP2083	施工 第0-0018号表		
左官		人			R2038			
普通作業員		人			R2006			
諸雑費	1	式			#90			
単位当り	1	m ²						
A=0.02 C=1 モルタル量 (m ³ /m ²) 普通			B=2 1 : 2					

小 矢 部

SP2083

施工内訳表

施工 第0-0018号表

[名 称] モルタル練 [規格 1] 混合比 1 : 2 機械構成比 : 0.00% 労務構成比 : 62.07% 材料構成比 : 37.93%		[規格 2] 市場単価構成比 : 0.00% 標準単価 : 45,040	1 m3 当り
代表 機 労 材 規 格	構成比	単 価	代表 機 労 材 規 格(東京地区)
普通作業員	62.07%		普通作業員 東京単価
セメント(普通ポルトランド) 袋物 JISR-5210	28.13%		セメント 東京単価 高炉B 25kg袋入
砂 (細目・荒目)	9.80%		砂 東京単価 細目(洗い)
積算単価			積算単価
A=1 普通		B=2 1 : 2	

小 矢 部

S6986

施工内訳表

施工 第0-0019号表

頁0-0034

[名 称] 小型マンホール工(塩化ビニル製) [規格 1] 起点および中間形式						1 箇所 当り
名称・規格など	数量	単位	単価	金額	備考	
小型マンホール工 深さ3.5m以下 本管径150および200	1.00	個所			TH293	
小型マンホール設置工 加算額 鋳鉄製防護蓋設置費	1.00	個所			TH299	
＊＊単位当り＊＊	1	箇所				
A=1 起点および中間形式 C=1 本管径150mmおよび200mm E=1 時間的制約無 G=1 鋳鉄製防護蓋を設置する			B=2 2m超～3.5m以下 D=2 5箇所未満 F=1 標準(昼間) H=2 起点落差形式(KDR)を設置しない			

小矢部

S6983

施工内訳表

施工 第0-0020号表

頁0-0035

[名 称] ます設置工(塩化ビニル製) [規格 1] 市場単価方式					1 箇所 当り
名称・規格など	数量	単位	単価	金額	備考
ます設置工(塩化ビニル製) ます(径200)	1.00	個所			TH242
ます設置工(塩化ビニル製) 加算額 鋳鉄製防護蓋設置費	1.00	個所			TH249
単位当り	1	箇所			
A=2 ます径200mm C=1 時間的制約無 E=1 鋳鉄製防護蓋を設置する			B=2 5箇所未満 D=1 標準(昼間)		

小 矢 部

S6984

施工内訳表

施工 第0-0021号表

頁0-0036

[名 称] 取付管布設および支管取付工 [規格 1] 市場単価方式						1 箇所 当り
[規格 2] 管径100mm						
名 称・規 格 な ど	数 量	単 位	单 価	金 額	備 考	
取付管布設工および支官取付工 管径100	1.00	個所			TH245	
** 単位当り **	1	箇所				
A=1 管径100mm C=1 時間的制約無 E=1 取付管長3m未満 G=2 可とう性支管を設置しない			B=2 5箇所未満 D=1 標準(昼間) F=1 コンクリート製・陶製以外			

小 矢 部

S6993

施工内訳表

施工 第0-0022号表

頁0-0037

[規格1] 市場単価方式						1	m3	当り
名称・規格など	数量	単位	単価	金額	備考			
砂基礎設置 機械施工	1.00	m3			TH876			
** 単位当り **	1	m3						
A=2 機械施工 C=1 時間的制約無			B=2 10m3未満 D=1 標準(昼間)					

小矢部

S6970

施工内訳表

施工 第0-0023号表

頁0-0038

[名 称] 軽量鋼矢板建込工 [規格 1] H=2.5m						100	m 当り
[規格 2]							
名 称・規 格 な ど	数 量	単 位	单 価	金 額	備 考		
土木一般世話役 一般施工		人			R2008		
特殊作業員		人			R2005		
普通作業員		人			R2006		
バックホウ運転 (クレーン機能付) (機-1)		時間			S1320		
1次基準排糞							
諸雑費	1	式			#90		
合計	100	m					
単位当り	1	m					
A=3 2.5m以下			B=4 バックホウ				

小 矢 部

S6971

施工内訳表

施工 第0-0024号表

頁0-0039

[名 称] 軽量鋼矢板引抜工 [規格 1] H=2.5m						100	m 当り
[規格 2]							
名 称・規 格 な ど	数 量	単 位	单 価	金 額	備 考		
土木一般世話役 一般施工		人			R2008		
特殊作業員		人			R2005		
普通作業員		人			R2006		
バックホウ運転 (クレーン機能付) 1次基準排糞 (機-1)		時間			S1320		
諸雑費	1	式			#90		
合計	100	m					
単位当り	1	m					
A=3 2.5m以下			B=2 バックホウ				

小 矢 部

施工内訳表

SP4028

施工 第0-0025号表

[名 称] 舗装版切断 アスファルト舗装版 [規格 1] アスファルト舗装版 機械構成比 : 6.24% 労務構成比 : 54.57% 材料構成比 : 39.19% 市場単価構成比 : 0.00% 標準単価 : 562.41					
代表機材規格	構成比	単 価	代表機材規格(東京地区)	単価(東京地区)	備 考
コンクリートカッタ	4.22%		コンクリートカッタ		M2002
その他(機械)			その他(機械)		EK009
特殊作業員	19.07%		特殊作業員 東京単価		R2005
土木一般世話役 一般施工	9.53%		土木一般世話役 東京単価		R2008
普通作業員	8.29%		普通作業員 東京単価		R2006
その他(労務)			その他(労務)		ER009
ダイヤモンドブレード 径56cm	36.35%		コンクリートカッタ (ブレード) 東京単価 径22インチ		T3663
ガソリン JIS2号レギュラ	1.92%		ガソリン 東京単価 レギュラー スタンド		T3004
その他(材料)			その他(材料)		EZ009
積算単価			積算単価		EP001
A=1 アスファルト舗装版 E=1 全ての費用			B=1 15cm以下		

施工内訳表

SP4027

施工 第0-0026号表

[名 称] 舗装版直接掘削・積込工 アスファルト舗装		[規格 1] アスファルト舗装版		[規格 2] 障害等 無し	1 m2 当り				
機械構成比 :	9.68%	労務構成比 :	82.20%	材料構成比 :	8.12%	市場単価構成比 :	0.00%	標準単価 :	167.88
代表 機 労 材 規 格	構成比	単 価	代表 機 労 材 規 格(東京地区)	単価(東京地区)	備 考				
バックホウ賃料	9.68%	バックホウ(クローラ型) 東京単価 山積0.45m3(平積0.35m3)				T7275			
土木一般世話役 一般施工	28.85%	土木一般世話役 東京単価				R2008			
特殊運転手	28.25%	運転手(特殊) 東京単価				R2002			
普通作業員	25.10%	普通作業員 東京単価				R2006			
軽油 (パトロール)	8.12%	軽油 東京単価 1.2号 パトロール給油				T3002			
積算単価		積算単価				EP001			
A=1 アスファルト舗装版 C=1 騒音振動対策 不要 F=1 積込作業 有り		B=1 障害等 無し D=4 15cm以下							

SP2081

施工内訳表

施工 第0-0027号表

[名 称] 製運搬				1	m3	当り
[規格 1] コンクリート(鉄筋)構造物とりこわし						
機械構成比 : 43.38% 労務構成比 : 41.88%		材料構成比 : 14.74%	市場単価構成比 : 0.00%	標準単価 : 1,247.6		
代表 機 労 材 規 格	構成比	単 価	代表 機 労 材 規 格(東京地区)	単価(東京地区)	備 考	
ダンプトラック	43.38%		ダンプトラック		M1450	
一般運転手	41.88%		運転手(一般) 東京単価		R2015	
軽油 (パトロール)	14.74%		軽油 東京単価 1.2号 パトロール給油		T3002	
積算単価			積算単価		EP001	
A=2 C=1 DID区間 無し			B=1 F=2 機械積込 3.3km以下			

施工内訳表

施工 第0-0028号表

頁0-0043

[規格 1]						1	式 当り
名 称 ・ 規 格 な ど	数 量	単 位	单 価	金 額	備 考		
ダンプトラック運転 (機-22)		日			S1032		
単位当り	1	式					
A=1 当初 C=62 補装版切断延長 1 (m) F=1 DID区間なし			B=0.04 E=24 G=1	アスファルト又はコンクリートの切断平均深さ t (m) 片道運搬距離 L (km) 良好			

S4015

施工内訳表

施工 第0-0029号表

頁0-0044

[名 称] 路盤工(人力施工) [規格 1] 路盤厚35cm						100	m2	当り
[規格 2] 車道								
名 称・規 格 な ど	数 量	単 位	单 価	金 額	備 考			
普通作業員		人			R2006			
再生碎石 RC-40	44.45	m3			T4090			
タンパ運転 (機-23)		日			S1235			
諸雑費	1	式			#90			
* * *合計* * *	100	m2						
* * 単位当り* *	1	m2						
A=2 車道 C=5 再生碎石 RC-40			B=35 仕上り厚(cm)					

小 矢 部

S4015

施工内訳表

施工 第0-0030号表

頁0-0045

[名 称] 路盤工(人力施工) [規格 1] 路盤厚25cm						100	m2	当り
[規格 2] 車道								
名 称・規 格 な ど	数 量	単 位	单 価	金 額	備 考			
普通作業員		人			R2006			
粒調碎石 M40	31.75	m3			T4051			
タンパ運転 (機-23)		日			S1235			
諸雑費	1	式			#90			
* * *合計* * *	100	m2						
* * 単位当り* *	1	m2						
A=2 車道 C=4 粒調碎石 M-40			B=25 仕上り厚(cm)					

小 矢 部

施工内訳表

施工 第0-0031号表

頁0-0046

[名称] 小規模アスファルト舗装(材料費)					1	m2	当り
[規格1] 表層工							
名 称・規 格 な ど	数 量	単 位	单 価	金 頓	備 考		
アスファルト合材 再生材入り 密粒度 AC 20FA	0.13	t			T3926		
アスファルト乳剤 PK-3		L			T3019		
** 単位当り **	1	m2					
A=2 表層工 C=5 舗装厚 (cm) E=2 プライムコート			B=1 車道及び路肩 D=7 密粒度 AC 20FA				

S4015

施工内訳表

施工 第0-0032号表

頁0-0047

[名 称] 路盤工(人力施工) [規格 1] 路盤厚13cm						100	m2	当り
[規格 2] 車道								
名 称・規 格 な ど	数 量	単 位	单 価	金 額	備 考			
普通作業員		人			R2006			
再生碎石 RC-40	16.51	m3			T4090			
タンパ運転 (機-23)		日			S1235			
諸雑費	1	式			#90			
* * *合計* * *	100	m2						
* * 単位当り* *	1	m2						
A=2 車道 C=5 再生碎石 RC-40			B=13 仕上り厚(cm)					

小 矢 部

施工内訳表

施工 第0-0033号表

頁0-0048

[名 称] 区画線工 (溶融式・手動) 外側線 [規格 1] 実線 15cm					1000	m 当り
[規格 2]						
名 称・規 格 な ど	数 量	単 位	单 価	金 額	備 考	
区画線設置 [溶融式] [供用区間] 実線15cm 時間制約無 昼間	1,000.00	m			TL401	
路面標示用塗料 白色 溶融型 JIS K5665 3種1号	570.00	kg			T3704	
ガラスビーズ JIS R 3301 1号	25.00	kg			T3691	
プライマー 接着用	25.00	kg			T3692	
軽油 (パトロール)		L			T3002	
諸雑費		%			#01	
* * *合計* * *	1,000	m				
* * 単位当り* * *	1	m				
A=1 全ての費用 C=1 15cm E=1 標準(昼間) H=2 ペイント厚1.5mm J=1 供用区間			B=1 実線 D=1 時間的制約無し G=1 白色 I=1 排水性舗装以外			

S7192

施工内訳表

施工 第0-0034号表

頁0-0049

[名 称] 交通誘導警備員 [規格 1]		[規格 2]		1 式 当り	
名称・規格など	数量	単位	単価	金額	備考
交通誘導警備員 B		人			R2053
** 単位当り **	1	式			
A=0 交通誘導警備員 A 配置人員 (人) C=2 必要日数 (日)			B=2 交通誘導警備員 B 配置人員 (人)		

小 矢 部

機 労 材 集 計 表

項番	単価 コード	集計 区分	単 価 値	数量累計	単 価 名 称	集 計 区 分 名 称
1	K2541	198			タイヤ損耗費及び修理費	消耗品費
2	M1021	191			ダンプトラック	運搬機械等損料
3	M1232	193			ランマ	路盤舗装等損料
4	MH140	190			バックホウ	掘削積込機損料
5	R2002	18			特殊運転手	特殊運転手
6	R2005	11			特殊作業員	特殊作業員
7	R2006	12			普通作業員	普通作業員
8	R2008	25			土木一般世話役	一般土木世話役
9	R2015	19			一般運転手	一般運転手
10	R2038	31			左官	左官工
11	R2053	37			交通誘導警備員 B	その他労務
12	T3002	66			軽油	軽油
13	T3004	65			ガソリン	ガソリン
14	T3019	78			アスファルト乳剤	アス乳剤
15	T3691	61	0.025		ガラスビーズ	区画線材料
16	T3692	61	0.025		プライマー	区画線材料
17	T3926	72	0.52		アスファルト合材 再生材入り	密粒13~20 F
18	T4041	50	1		砂	砂
19	T4051	53	1.27		粒調碎石	粒度調整碎石
20	T4090	52	22.8706		再生碎石	クラッシャラン
21	TA001	200	1		小規模アスファルト舗装(施工費)	
22	TAC09	189	0.1		As舗装切断排水	投棄料
23	TAK96	189	1		アスファルト廃材処理費	投棄料
24	TH242	200	1		ます設置工(塩化ビニル製)	
25	TH245	200	1		取付管布設工および支官取付工	
26	TH249	200	1		ます設置工(塩化ビニル製)加算額	
27	TH293	999	2		小型マンホール工 深さ3.5m以下	その他
28	TH299	999	2		小型マンホール設置工 加算額	その他
29	TH870	200	30		リブ付硬質塩化ビニル管設置工	
30	TH876	200	1		砂基礎設置	
31	TH878	200	10		碎石基礎設置	
32	TL401	200	1		区画線設置[溶融式][供用区間]	
33	TST18	189	24.4		公共用残土仮置場(搬入)	投棄料
34	WXXXX	966				

参考様式

工事数量総括表

工種(レベル2)	規格	単位	数量(前回)	数量(今回)	数量増減	摘要
種別(レベル3)						
細別(レベル4)						
施工名称						
管きょ工(開削、管径150mm)		式		1		
管路土工		式		1		
管路掘削		式		1		
バックホーベッド掘	土砂、平均施工幅1m以上2m未満	m3		28		
機械掘削工	BH0.45 m ³	m3		49		
管路埋戻		式		1		
機械投入埋戻工(流用土路体)	流用土	m3		47		
機械投入埋戻工(碎石路床)	再生碎石RC-40	m3		4		
発生土処理		式		1		
土砂等運搬	標準、土砂	m3		24		
公共残土仮置場(搬入)	小矢部市名畑	m3		24		
管布設工		式		1		
リブ付硬質塩化ビニル管		式		1		
リブ付硬質塩化ビニル管設置工	φ150	m		30		
継手類		式		1		
リブゴム可とうマンホール継手	PRP φ150 拡張バンドタイプ	個		1		
管基礎工		式		1		
碎石基礎		式		1		
碎石基礎工	機械施工 再生碎石RC-40	m3		10		
再生碎石	RC-40	m3		12		
管路土留工		式		1		
軽量鋼矢板土留(H=3.0m)		式		1		
軽量鋼矢板建込工	H=3.0m	m		31		
軽量鋼矢板引抜工	H=3.0m	m		31		
土留支保工(軽量金属支保工)設置	切梁材 水圧式 ^ノ イグ ^ボ ート 2段3.5m以下	m		31		
土留支保工(軽量金属支保工)撤去	切梁材 水圧式 ^ノ イグ ^ボ ート 2段3.5m以下	m		31		
軽量鋼矢板等賃料	矢板、腹起し、切梁、水圧ボルト	式		1		
開削水替工		式		1		
開削水替		式		1		
ホゾフ ^ノ 運動工(50mm×1)	口径50mm×1、作業時排水	日		2		
据付・撤去工	1台	現場		1		
マンホール工		式		1		
組立マンホール工		式		1		
組立1号マンホール		式		1		
マンホール設置工(底部工)	マンホール設置済いパートのみ	箇所		1		
1号マンホール現場削孔費	PRP φ150、削孔径φ262	箇所		1		
小型マンホール工		式		1		

	小型マンホール工（塩化ビニル製）		式		1	
	小型マンホール工（塩化ビニル製）	2m超～3.5m以下、本管径150mmおよび200mm	箇所		2	
	小口径マンホール蓋 T-25（除雪対応型）	φ300用、車道用T-25（除雪対応型）、台座含む	組		2	
	リブ本管自在継手	φ150	個		1	
取付管およびます工			式		1	
管路土工			式		1	
管路掘削			式		1	
機械掘削工	BH0.45 m ³	m3			3	
管路埋戻			式		1	
機械投入埋戻工（流用土路体）	流用土	m3			3	
発生土処理			式		1	
土砂等運搬	標準、土砂	m3			0.4	
公共残土仮置場（搬入）	小矢部市名畑	m3			0.4	
ます設置工			式		1	
ます（塩化ビニル製）			式		1	
ます設置工（塩化ビニル製）	ます径200mm、鉄製防護蓋設置	箇所			1	
防護蓋（市章入り）T-8	φ200用、鉄製T-8、市章入り	枚			1	
取付管布設工			式		1	
取付管（硬質塩化ビニル管）			式		1	
取付管布設及び支管取付工	取付管長3m未満	箇所			1	
コム輪受口異形継手	PRP φ150-VU φ100	個			1	
砂基礎			式		1	
砂基礎工	機械施工 砂	m3			1	
砂	細目・荒目	m3			1	
管路土留工			式		1	
軽量鋼矢板土留(H=2.5m)			式		1	
軽量鋼矢板建込工	H=2.5m	m			2	
軽量鋼矢板引抜工	H=2.5m	m			2	
土留支保工（軽量金属支保工）設置	切妻材 水圧式 [△] イグ [△] ボ [△] ト 2段3.5m以下	m			2	
土留支保工（軽量金属支保工）撤去	切妻材 水圧式 [△] イグ [△] ボ [△] ト 2段3.5m以下	m			2	
軽量鋼矢板等賃料	矢板、腹起し、切妻、水圧ポンプ	式			1	
開削水替工			式		1	
開削水替			式		1	
ポンプ運転工(50mm×1)	口径50mm×1、作業時排水	日			1	
据付・撤去工	1台	現場			1	
付帯工			式		1	
舗装撤去工			式		1	
舗装版切断			式		1	
舗装版切断	アスファルト舗装	m			62	
舗装版破碎			式		1	
舗装版直接掘削・積込工	アスファルト舗装	m2			30	
殻運搬処理			式		1	
殻運搬	舗装版破碎、機械積込	m3			1	

本管土工管材土留数量計算書

補助路線

路線番号	管種・管径	築造延長	マンホール番号	掘削深	平均掘削深	マンホール種別	舗装		掘削			埋戻			残土	管材		土留工							備考			
							管布設延長	舗装種別	表層	上幅	予堀厚さ(m)	厚さ(m)	管基礎		在来土	路床	RC-40	碎石RC-40	リブ付片受直管	素掘り	建込簡易土留	建込簡易土留	建込簡易土留	建込簡易土留	建込簡易土留	建込簡易土留		
													全層	下幅	土量(m3)	土量(m3)	L=2.0	L=2.5	L=3.0	L=3.5	L=4.0	L=4.5	L=5.0					
	mm	m	m	m	m	m	m	m	m	m	m3	m3	m3	m3	m3	本個	平均掘削深(m) 土留延長(m)											
61-2-1	PRP 150	M61-2 4.10	3.06 +4.10	2.94	3.00	1号 --	3.65	B交通	0.10 0.65	0.95 0.95	0.90 3.51	2.00 7.79	1.16			3.87	3.90	7.00	1	1			3.00 4.10			单独		
	PRP 150	+4.10 M61-2-1 2.76	2.94 2.76	2.85	--	-- 小口径	4.75	宅道As	0.03 0.13	0.95 0.95	0.97 4.52	1.85 8.61	1.52			11.00	---	0.92	2					2.85 4.90			单独	
	PRP 150	M61-2-1 M61-2-2	2.76 2.35	2.56	-- 小口径	-- 小口径	21.70	宅道As	0.03 0.13	0.95 0.95	0.97 20.27	1.56 32.60	6.92			43.35	---	4.75	6					2.56 22.00			单独	
計		31.00					30.10				予掘土量 28.3	掘削土量 49.0	碎石基礎 9.6		在来土 58.2	路床 3.9	残土 12.7	9	1				2.66			31.0		

水道管(φ50) 同時埋設 L=26.9

$$0.95 \times 0.45 \times 26.9 = 11.5$$

控除後 46.7 24.2

1号マンホール数量計算書

補助路線

路線番号	マンホール番号	マンホール深	マンホール底版深	マンホールブロック																				備考					
				調整具		調整リング			片斜壁		直 壁				軀 体 部				底版	鉄蓋 H=11cm	底部工 T-14 T-25	削孔工		副管工		ブロック据付高(m)			
				25mm	45mm	H=5cm	H=10cm	H=15cm	H=30cm	H=45cm	H=60cm	H=30cm	H=60cm	H=90cm	H=120cm	H=150cm	H=180cm	H=60cm	H=90cm	H=120cm	H=150cm	H=180cm	H=13cm			管径	箇所数	高さ	箇所数
				m	m	個	個	個	個	個	個	個	個	個	個	個	個	個	組	組	ヶ所	mm	ヶ所	m	ヶ所	ヶ所	ヶ所	ヶ所	ヶ所
61-2-1	M61-2																												
計					1	1			1										1	1			1	φ100 φ150	1		1		

単独

リブ付塩ビ製小口径マンホール(Φ 300)数量計算書

補助路線

管 路 番 号	マ ン ホ ール 番 号	マ ン ホ ール 深	リブ付塩ビ製小口径インバート 150-300									立 管 300												蓋				継手		支 管		設置深さ 2.0m 2.0m 超	コ保 ン ク護 リ 工 ト	備 考								
			ST ストレート	15° 曲り	30° 曲り	45° 曲り	60° 曲り	75° 曲り	90° 曲り	MH マルチ H=1.0	MVU 300 (ST, 曲りインバート用)						AHB 300 (マルチインバート用)						防 護 蓋 WPH -30	台 座 TW -30	内 蓋 ITO-R 300	自在 継手 15SR -V150	異径 ソケット 150 -100															
											m	個	個	個	個	個	本	本	本	本	本	本																				
											m	個	個	個	個	個	本	本	本	本	本	本																				
	M61-2-1	2.660	1								2.240							1						1	1	1	1				1		单独									
	M61-2-2	2.250	1								1.865							1						1	1	1	1				1		单独									
合 計			1	1														1	1					2	2	2	1	1			2											

舖装数量計算表

輔助路線

B 交通

路線番号	マンホール 番号	舗装復旧工事														舗装切断工					舗装版破碎工	備考		
		舗装種別	本管						取付管						合計		本管		取付管					
			平均掘削工法	開削工法	延長	路盤		表層	箇所数	平均掘削深	延長	路盤		表層	路盤面積	表層面積	列数	延長	箇所数	一延ヶ所当り長	延長	合計		
	下流側	m	m	m	m	m2	m	m2	ヶ所	m	m	m	m2	m	m2	m2	ヶ所	m	ヶ所	m	m	m2	m3	
61-2-1	M61-2																							
	+4.10	B交通	3.00	矢板	4.10	0.95	3.9	0.95	3.9													8.2		
	+4.10																					3.9		
	M61-2-1	宅道As	2.85	矢板	4.90																	0.4		
	M61-2-1																					単独		
	M61-2-2	宅道As	2.56	矢板	22.00																			
計					31.00		3.9		3.9								3.9	3.9				8.2	3.9	0.4


舗装数量計算表

補助路線


宅道As

路線番号	マンホール 番号	舗装復旧															舗装切断工					舗装版破碎工		備考			
		舗装管						取付管						合計			本管			取付管		合					
		平均掘削深	開削工法	延長	路盤幅	表層幅	面積	箇所数	平均掘削深	路盤幅	表層幅	面積	箇所数	路盤面積	表層面積	数	列長	延長	箇所数	一延ヶ所当たり長	延長	合計	舗装版掘削	舗装残土			
	下流側	m	m	m	m	m	m ²	m	m	m	m	m ²	m	m ²	m ²	m ²	m	m	m	m	m	m ²	m ³				
61-2-1	M61-2																										
	+4.10	B交通	3.00	矢板	4.10																				単独		
	+4.10																										
	M61-2-1	宅道As	2.85	矢板	4.90	0.95	4.7	0.95	4.7										4.7	4.7	2	9.8		9.8	4.7	0.1	単独
	M61-2-1																										
	M61-2-2	宅道As	2.56	矢板	22.00	0.95	20.9	0.95	20.9										20.9	20.9	2	44.0		44.0	20.9	0.6	単独
計					31.00		25.6		25.6									25.6	25.6					53.8	25.6	0.7	





平面図 標尺RS=1:500

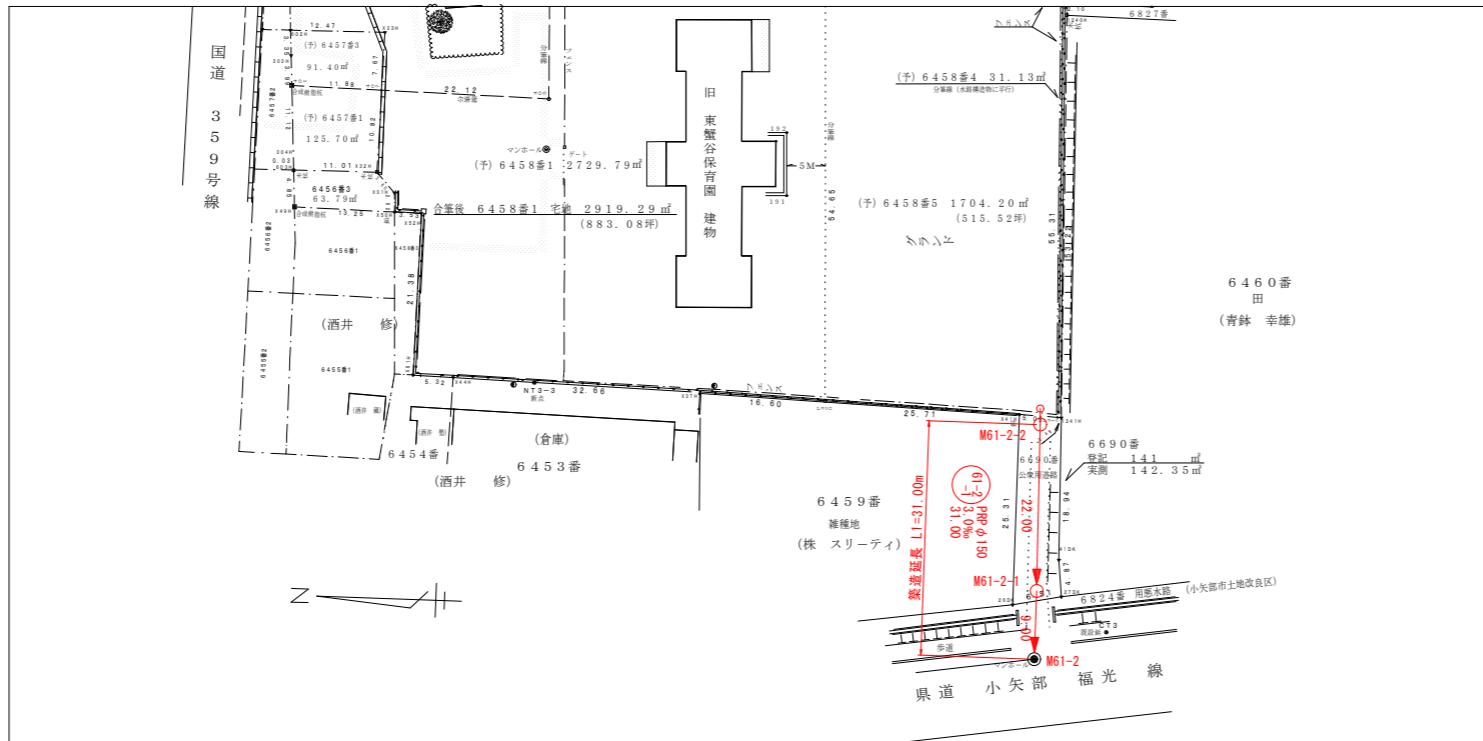

縦断面図 標尺RS=1:100 横尺RS=1:500

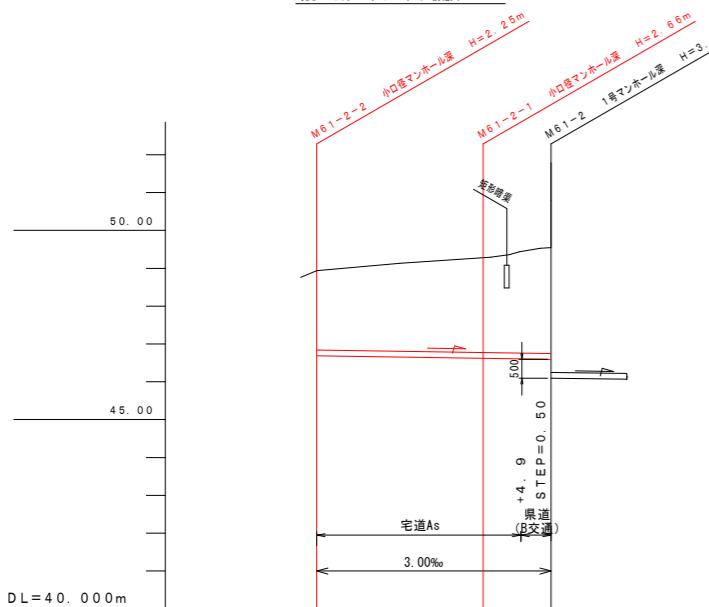

管番号・管径 勾配	PRP管 ø150 31.00
掘削深	2.354
掘削敷高	46.586
土被り	2.098
地盤高	48.94
管底高	46.689
追加距離	0.00
単距離	22.00 46.623 49.28 2.504 46.520 2.760 2.760
9.00	31.00 46.596 49.55 2.801 46.493 3.301 3.557

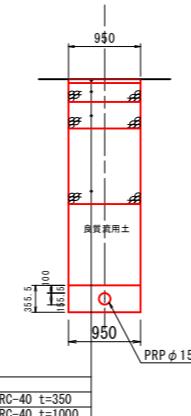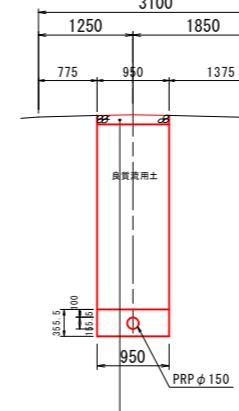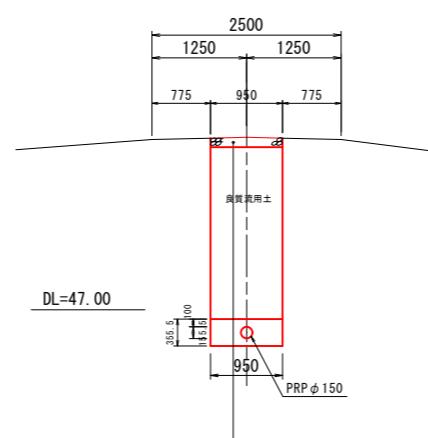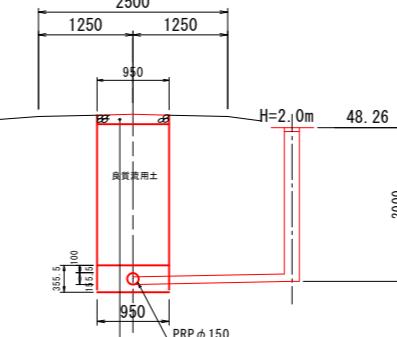M61-2 (県道B交通)
GH=49.55 FH=46.569M61-2-1+4.9 (宅道As)
GH=49.44 FH=46.608M61-2-1 (宅道As)
GH=49.28 FH=46.623M61-2-2 (宅道As)
GH=48.94 FH=46.689

凡例	
記号	名 称
- - ● -	既設管路
—●—	計画管路
--○--	将来計画
●	1号マンホール
○	小口径マンホール
◎	2号マンホール
①	マンホールポンプ
○●—	副管付マンホール
○—○—	污水栓及取水管
●—●—	污水栓及取水管(無)
(120)	管番号
PRPø150 I=3.0% L=60.00m	管径・勾配・延長
— N T T —	管
— B O X —	情報管
— · · —	流域下水管
— · · —	住宅内給水管
— · · —	住宅内排水管
— · · —	市町村境界
— · · —	大字界
— · · —	ほ場整備計画

工事名	小矢部市特定環境保全公共下水道 平桜地区管布設工事		
図面名	平面図・縦断面・横断面図		
縮尺	1:500, 1:100	図面番号	1 / 8
作成年月日	令和3年9月		
調査	係長	監査	設計
製図	課	課	課





小矢部市上下水道課

管渠標準配管図

S=1 : 20

(リブ付硬質塩化ビニル管)

平面図

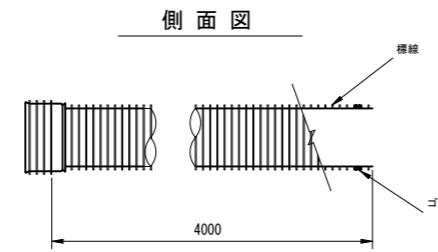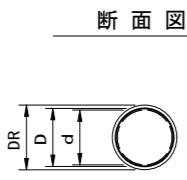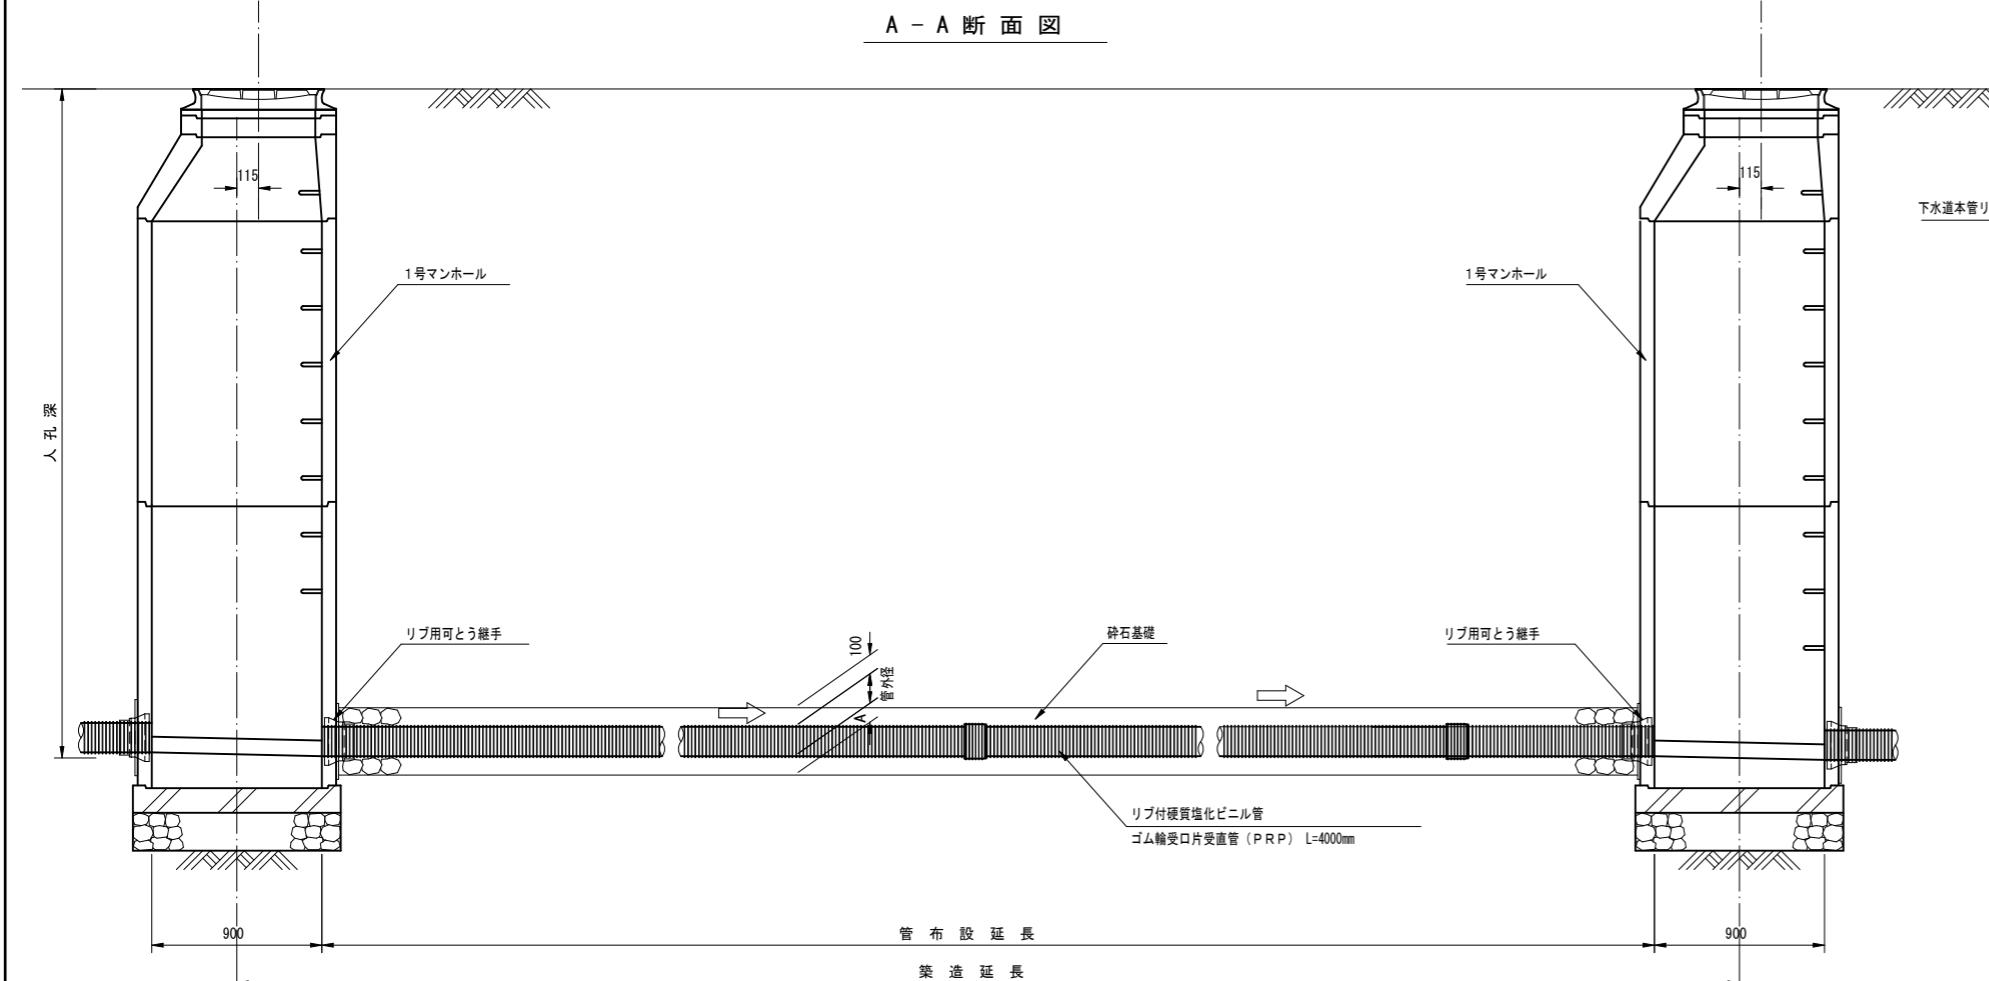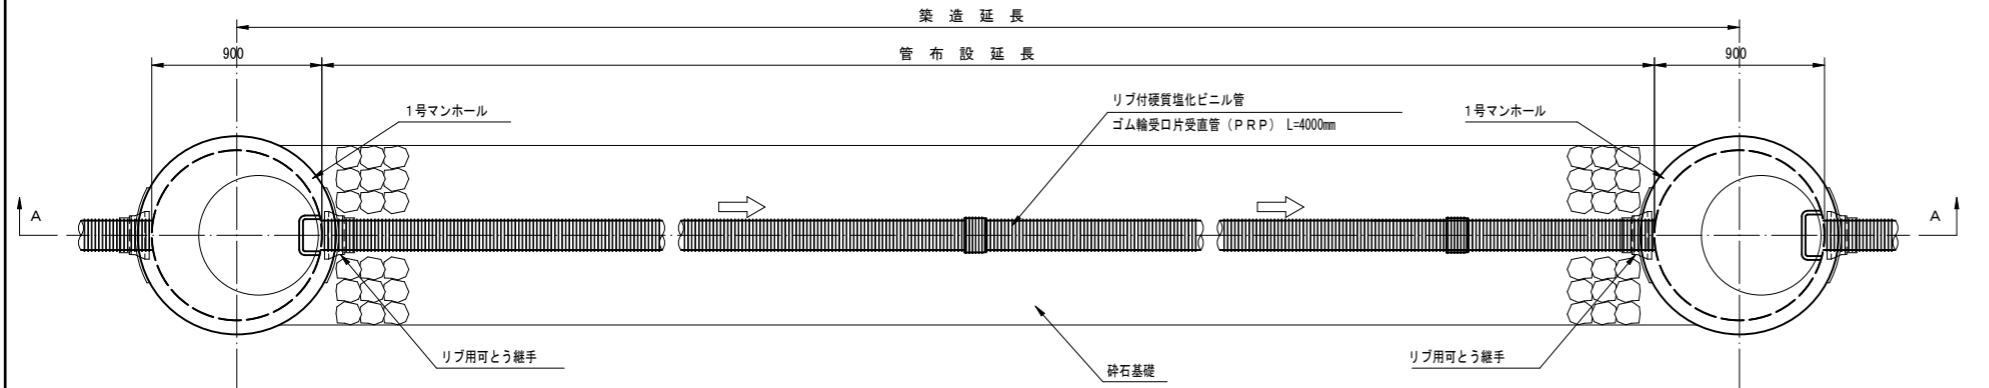

寸法表


記号	呼び径	DR	D	d	A	(mm)
PRP	150	171.0	155.5	150	100	
PRP	200	228.8	205.5	200	100	
PRP	250	286.2	256.1	250	150	
PRP	300	343.6	307.1	300	150	

本管土工標準図


S=1 : 20

車道部


掘削形態

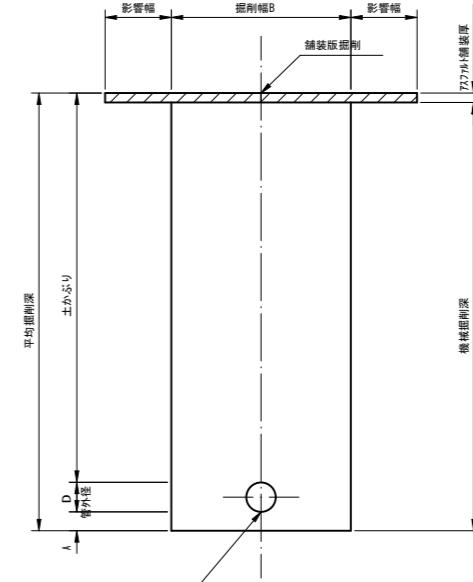


埋戻形態

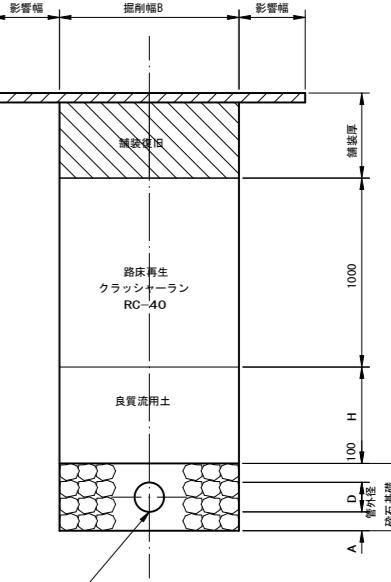

非車道部

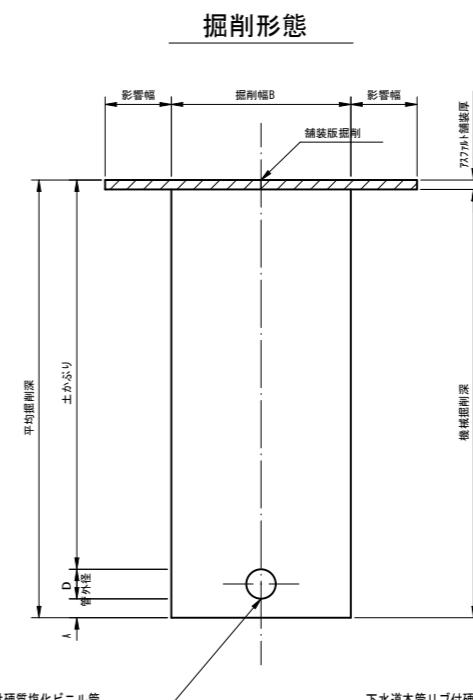

埋戻形態

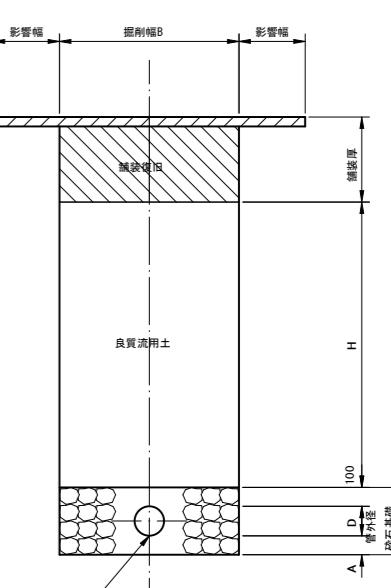

掘削幅寸法表 (B)


管種	管径	掘削幅B	備考
PRP	150	950	
	200	1000	
	250	1050	
	300	1100	

工事名	小矢部市特定環境保全公共下水道 平桜地区管布設工事		
図面名	管渠標準配管図・本管土工標準図		
縮尺	S=1:20	図面番号	2 / 8
作成年月日	令和3年9月		
課長	係長	照査	設計
製圖			

小矢部市上下水道課

取付管・小口径污水樹標準断面図

S=1 : 20

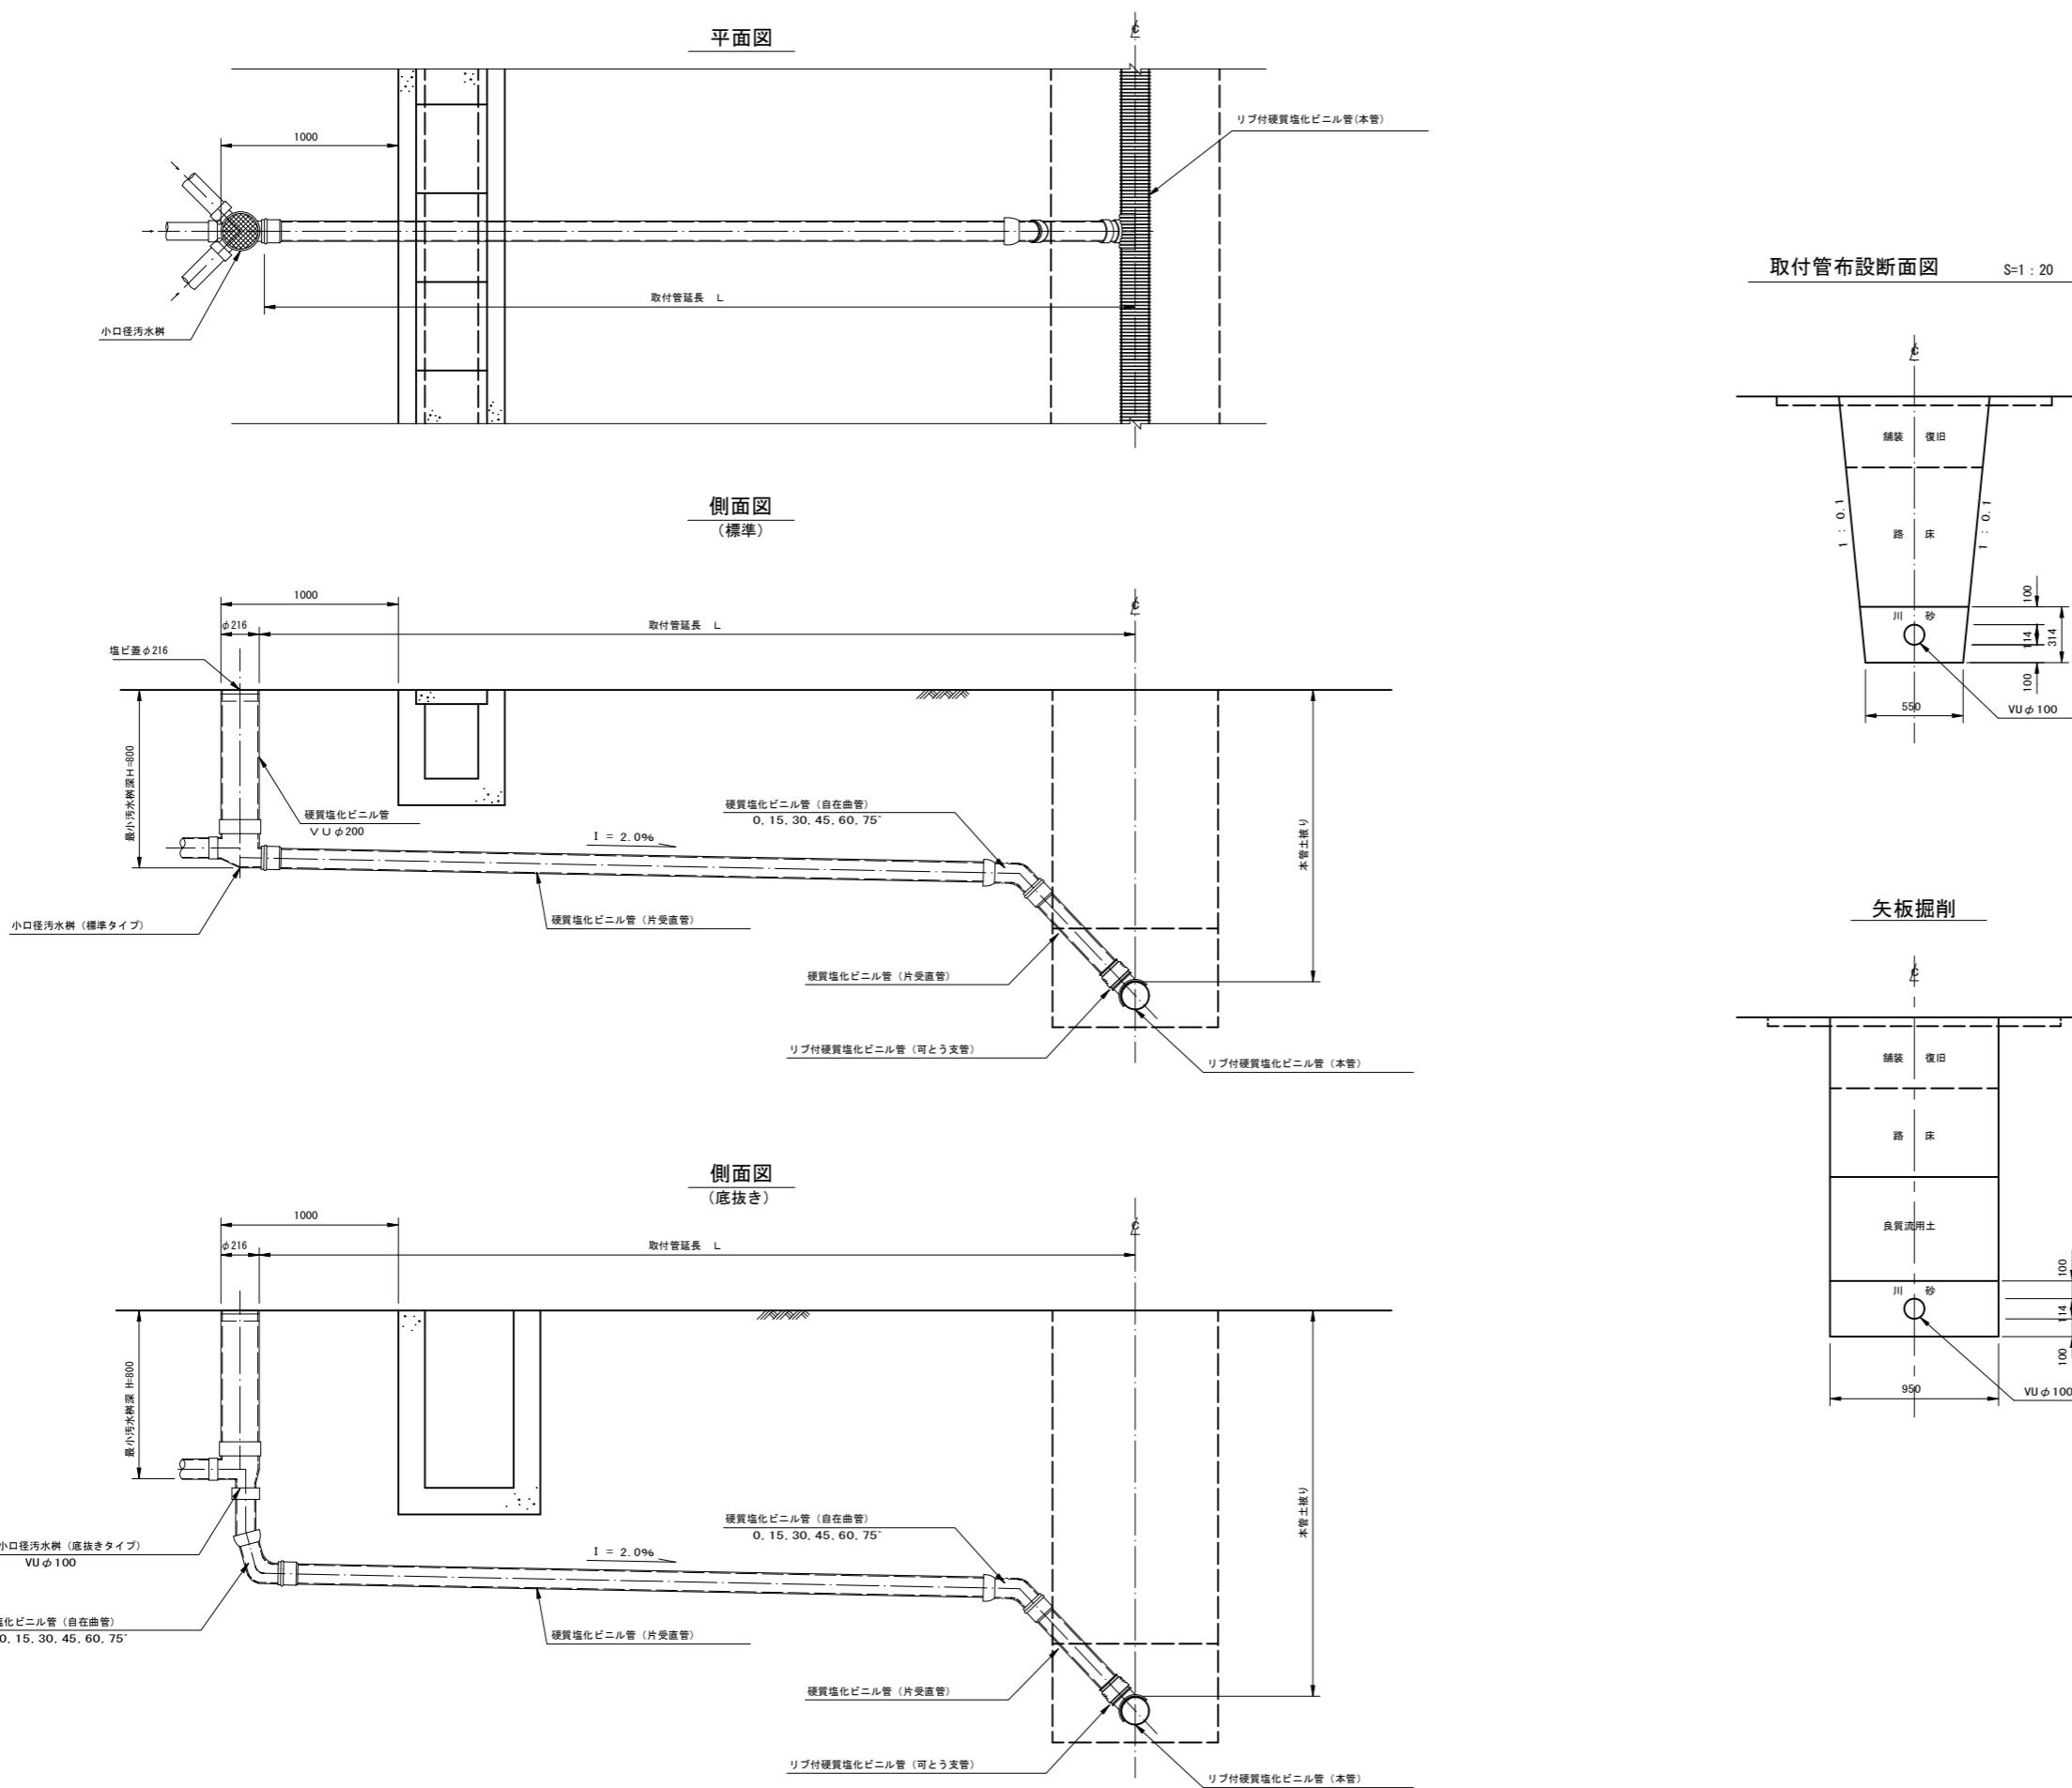


工事名	小矢部市特定環境保全公共下水道 平桜地区管布設工事		
図面名	取付管・小口径污水樹標準断面図		
縮尺	S=1:20	図面番号	3 / 8
作成年月日	令和3年9月		
課長	係長	照査	設計
小矢部市上下水道課			

マンホール蓋構造図 (参考図)


S=1 : 3

1号マンホール


カバー、フレーム断面図

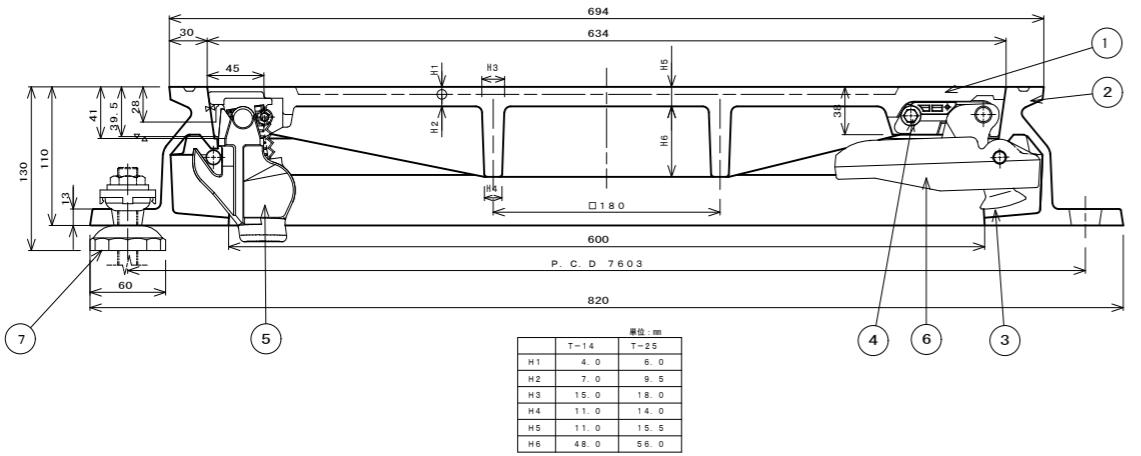


シールロック取付座詳細図

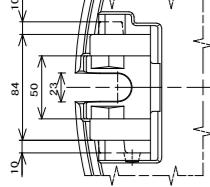


コネクタ取付座詳細図

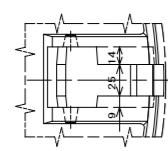


③ コネクタ詳細図

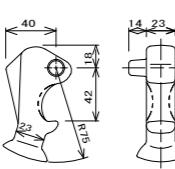


⑥ コネクタガイド詳細図

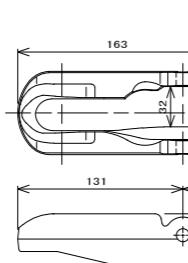


フレーム、コネクタガイド取付座詳細図

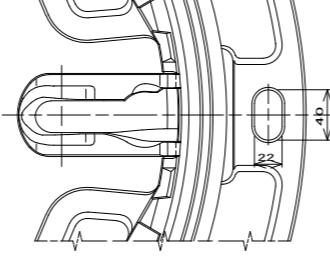


シールロック取付座詳細図

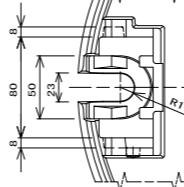


コネクタ取付座詳細図

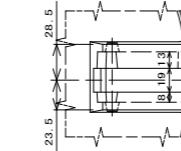


③ コネクタ詳細図

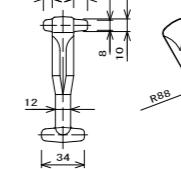


コネクタ受け部詳細図

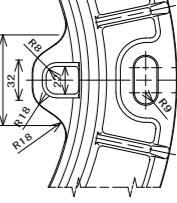

② フレーム平面図

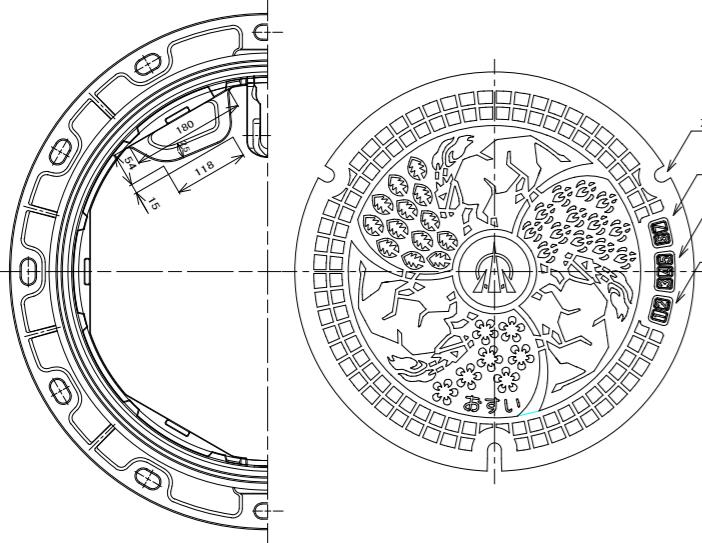


① カバー平面図

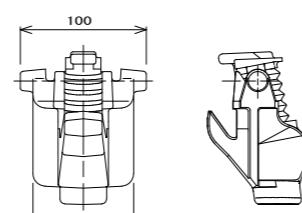


1 カバー (蓋)	FCD700	1	
2 フレーム (枠)	FCG600	1	
3 コネクタ (接合)	FCD600	1	
4 ストッパー ナイロ	1	ネジ・ナット	
5 ジョルト	FCD600他	1	ネジ・ナット
6 コネクタガイド	FCD600	1	取付部品
7 アクリル樹脂	F1014-1他	3	

② フレーム平面図

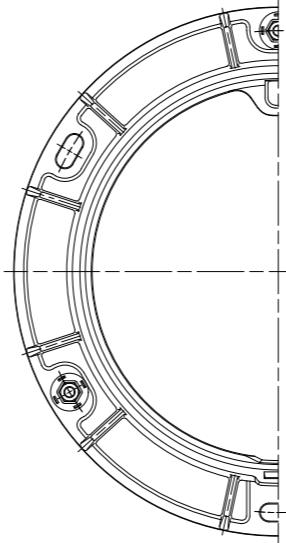

① カバー平面図

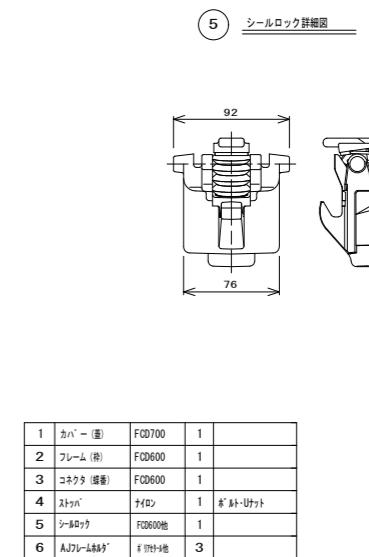


進入水防止構造(防水型)、不法投棄防止構造
で関係担当以外はたやすく開蓋出来ない構造となっていること。

日本グランドマンホール工業会規格及び
小矢部市グラウンドマンホール性能仕様と同等以上のものとする。

工事名	小矢部市特定環境保全公共下水道 平桜地区管布設工事		
図面名	マンホール蓋構造図(参考図)		
縮尺	S=1:3	図面番号	4 / 8
作成年月日	令和3年9月		
課	係長	照査	設計
長			製圖
小矢部市上下水道課			


塩ビ製小口径マンホール(Φ150-300)構造図 (No.1) S=1:10

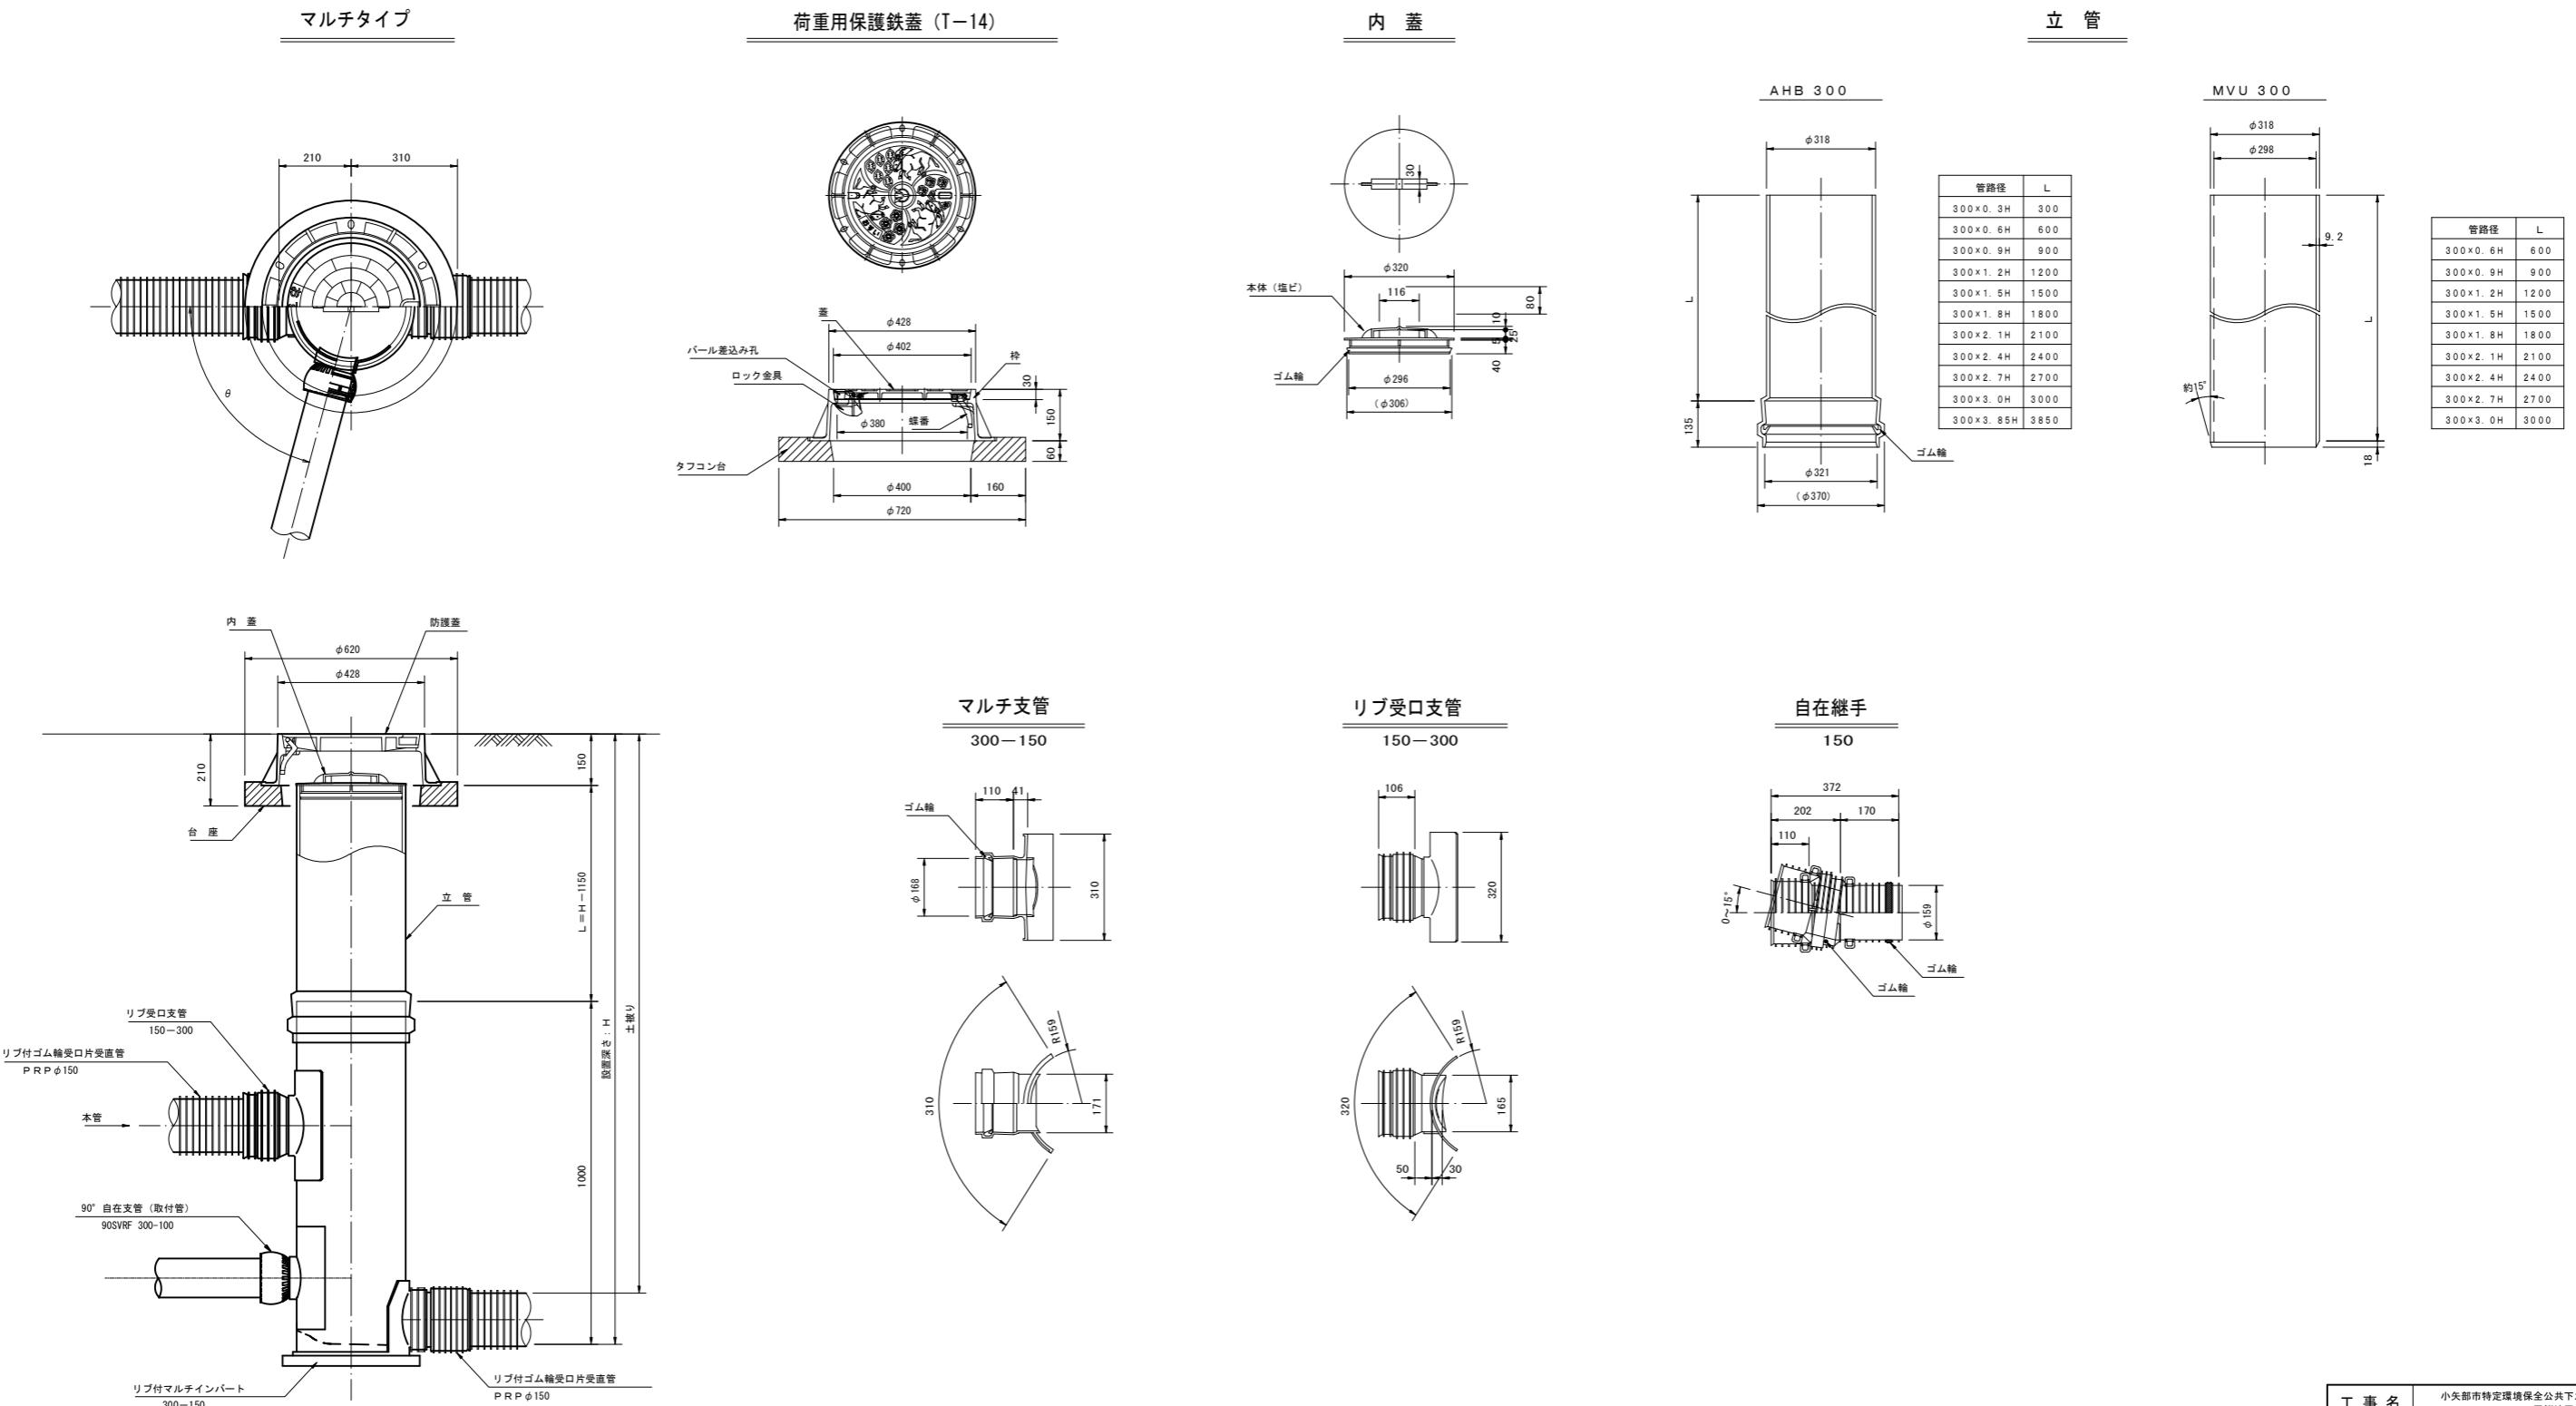

工事名	小矢部市特定環境保全公共下水道 平桜地区管布設工事		
図面名	塩ビ製小口径マンホール(Φ150-300)構造図(No.1)		
縮尺	S=1:10	図面番号	6 / 8
作成年月日	令和3年9月		
課長	係長	照査	設計
小矢部市上下水道課			

塩ビ製小口径マンホール(Φ150-300)構造図 (No. 2) S=1:10

リブ付小口径マンホール

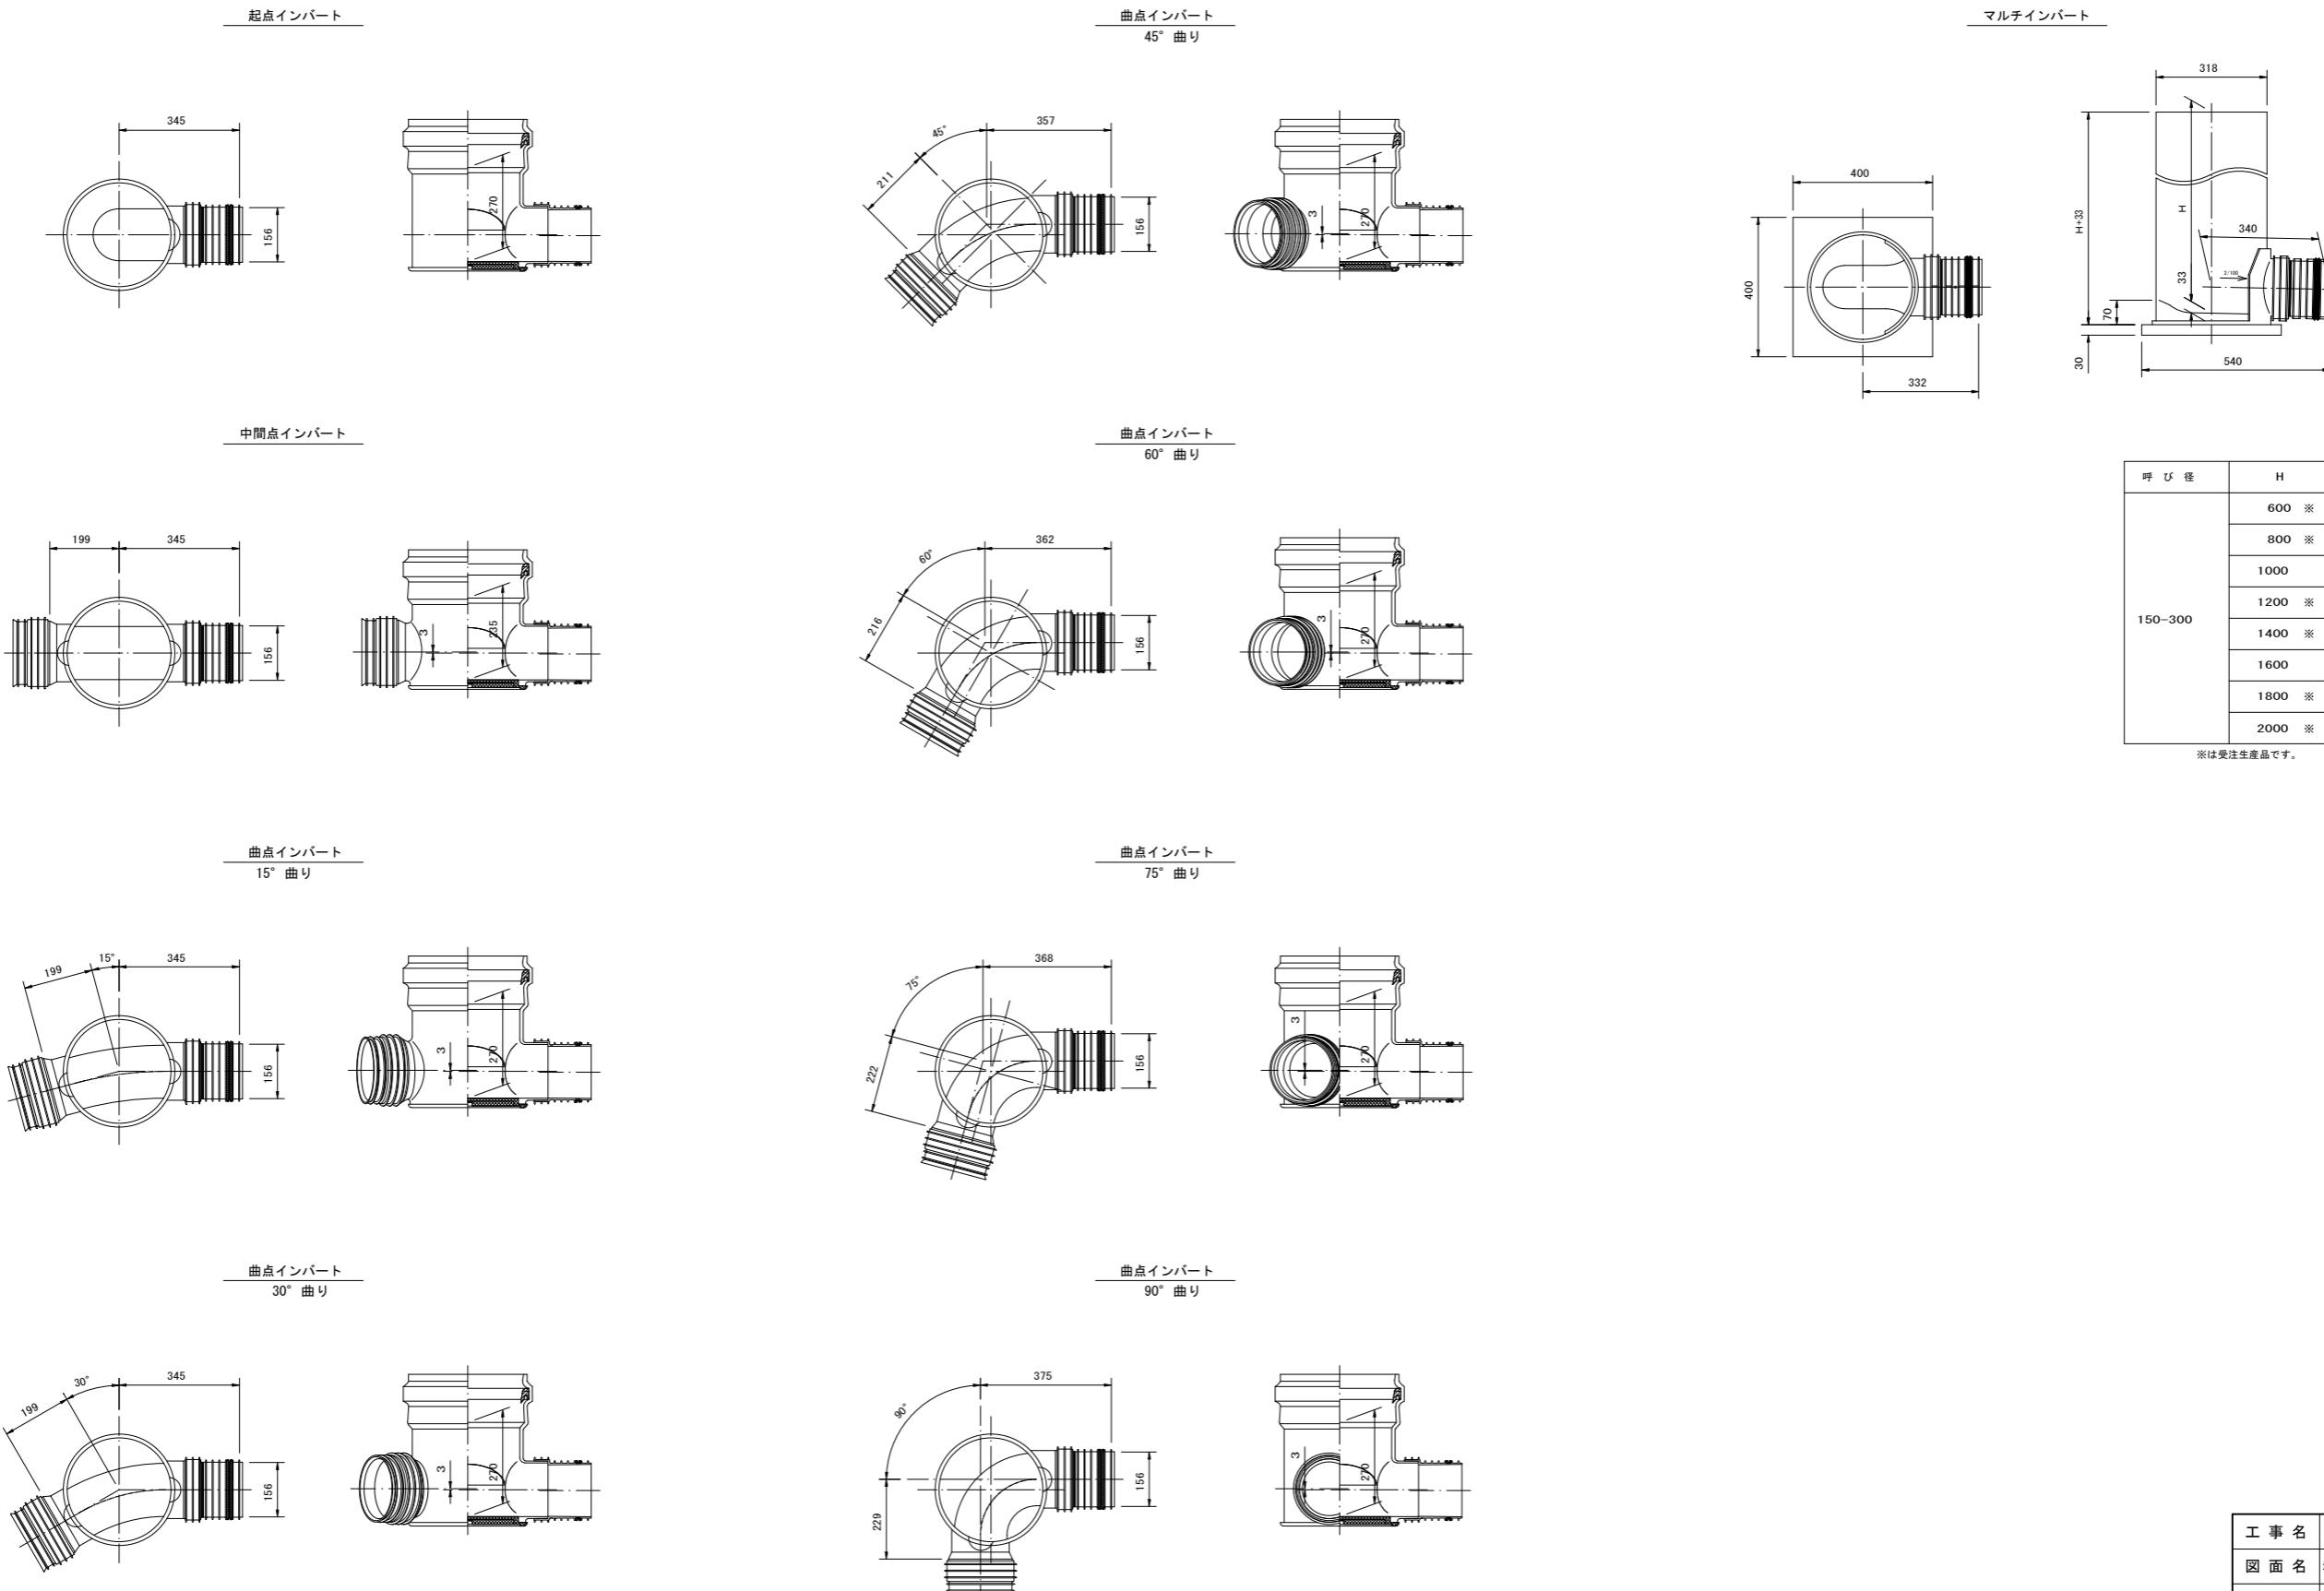




呼び径	H
600	※
800	※
1000	
1200	※
1400	※
1600	
1800	※
2000	※

※は受注生産品です。

工事名	小矢部市特定環境保全公共下水道 平桜地区管布設工事		
図面名	塩ビ製小口径マンホール(Φ150-300)構造図(No.2)		
縮尺	S=1:10	図面番号	7 / 8
作成年月日	令和3年9月		
課長	係長	照査	設計
小矢部市上下水道課			



軽量鋼矢板建込工標準図

S=1 : 25

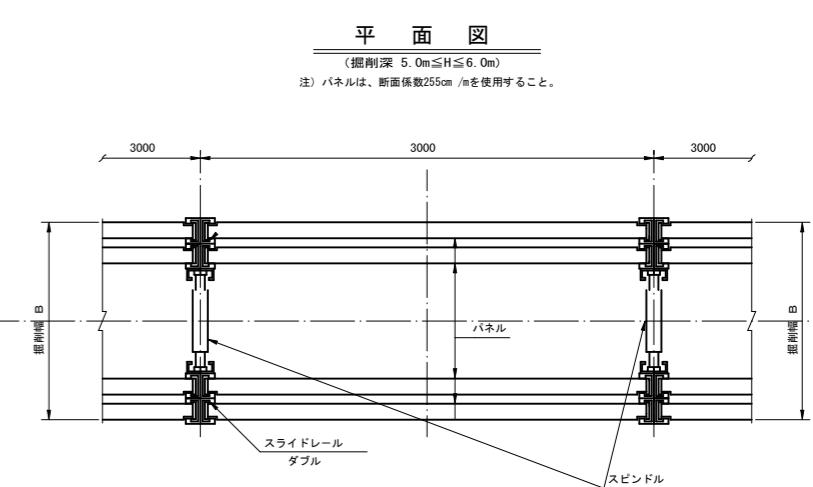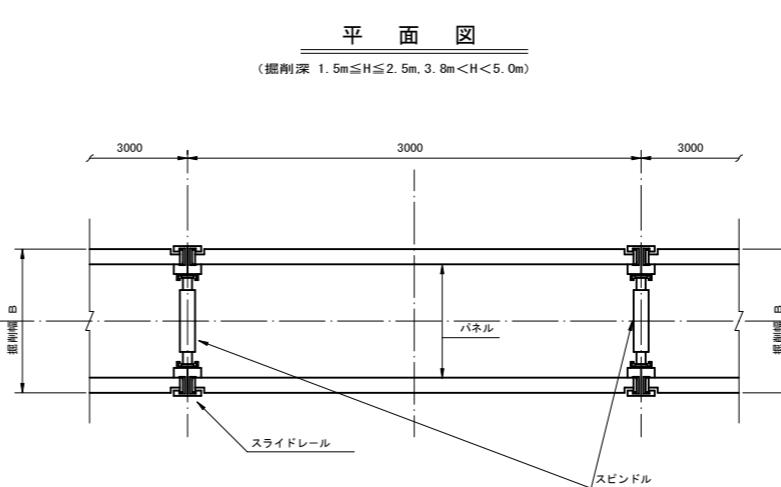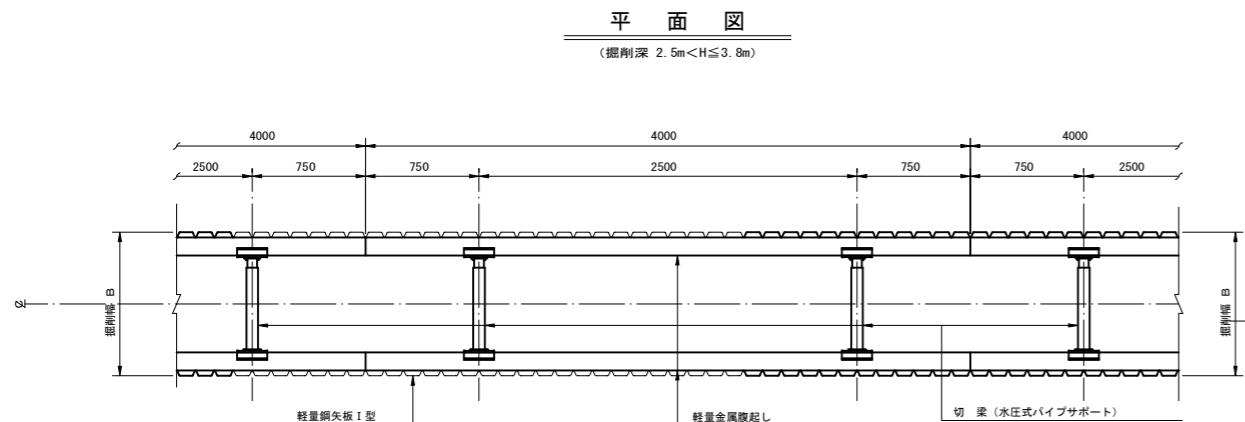



断面図

(掘削深 2.5m < H ≤ 3.8m)

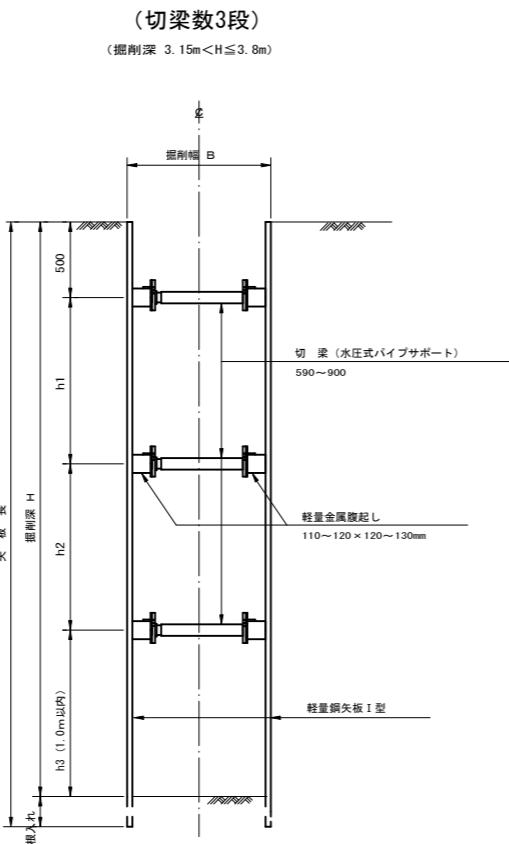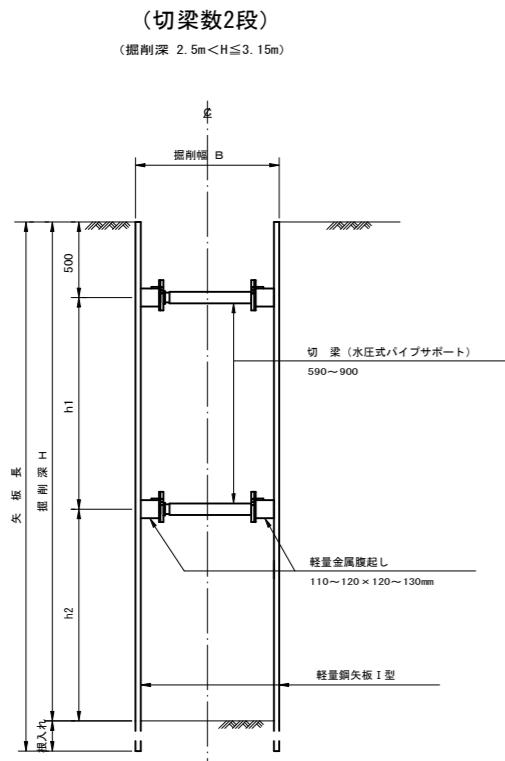

断面図

(掘削深 1.5m ≤ H ≤ 2.5m, 3.8m < H < 5.0m)

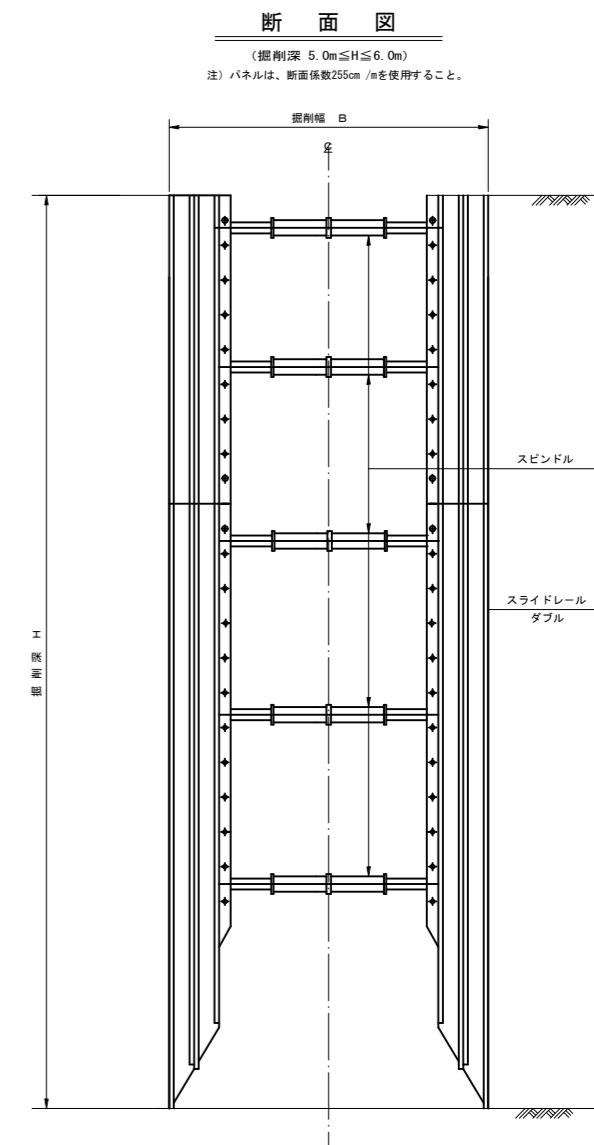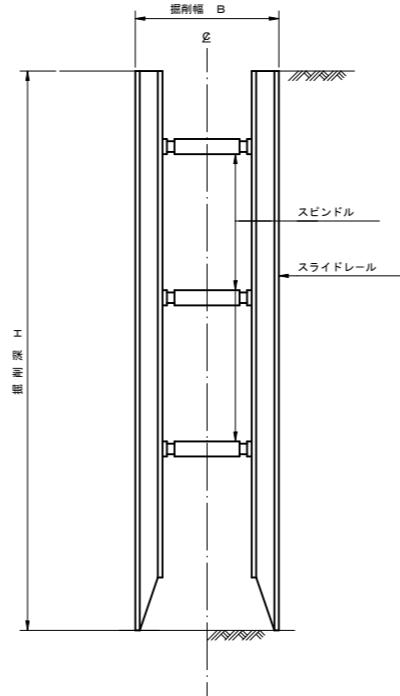

※注 1. 最小根入れ長は、20cm以上確保すること。
2. h1とh2の寸法は、おむね h1 = h2 程度に確保すること。

工事名	小矢部市特定環境保全公共下水道 平桜地区管布設工事		
図面名	軽量鋼矢板建込工標準図 建込簡易土留工標準図		
縮尺	S=1:25	図面番号	8 / 8
作成年月日	令和3年9月		
課長	係長	照査	設計
小矢部市上下水道課			

